

小佐野コミュニティ会館屋根防水改修工事

参 考 資 料

釜石市





階	室名	面積	床	力	巾	木	標	壁	天	井	換	要
1	外 周	4.8×5.2=24.96	人造研出(4.8×5.2=24.96)	モルタル全付1.5	テラゾ-柱取板(4.8×5.2=24.96)	テラゾ-3.000×9.300=27.900	リシン吹付	モルタル全付1.5	モルタル全付1.5	モルタル全付1.5	モルタル全付1.5	モルタル全付1.5
	玄 関	5.2×6=31.2	5.2×6=31.2	5.2×6=31.2	5.2×6=31.2	5.2×6=31.2	5.2×6=31.2	5.2×6=31.2	5.2×6=31.2	5.2×6=31.2	5.2×6=31.2	5.2×6=31.2
	回 廊	5.2×6=31.2	5.2×6=31.2	5.2×6=31.2	5.2×6=31.2	5.2×6=31.2	5.2×6=31.2	5.2×6=31.2	5.2×6=31.2	5.2×6=31.2	5.2×6=31.2	5.2×6=31.2
	事務室	2.7×3=8.1	2.7×3=8.1	2.7×3=8.1	2.7×3=8.1	2.7×3=8.1	2.7×3=8.1	2.7×3=8.1	2.7×3=8.1	2.7×3=8.1	2.7×3=8.1	2.7×3=8.1
	客 室	2.7×3=8.1	2.7×3=8.1	2.7×3=8.1	2.7×3=8.1	2.7×3=8.1	2.7×3=8.1	2.7×3=8.1	2.7×3=8.1	2.7×3=8.1	2.7×3=8.1	2.7×3=8.1
	配膳場	2.7×3=8.1	2.7×3=8.1	2.7×3=8.1	2.7×3=8.1	2.7×3=8.1	2.7×3=8.1	2.7×3=8.1	2.7×3=8.1	2.7×3=8.1	2.7×3=8.1	2.7×3=8.1
	管理人室	2.7×3=8.1	2.7×3=8.1	2.7×3=8.1	2.7×3=8.1	2.7×3=8.1	2.7×3=8.1	2.7×3=8.1	2.7×3=8.1	2.7×3=8.1	2.7×3=8.1	2.7×3=8.1
	会議室	2.7×3=8.1	2.7×3=8.1	2.7×3=8.1	2.7×3=8.1	2.7×3=8.1	2.7×3=8.1	2.7×3=8.1	2.7×3=8.1	2.7×3=8.1	2.7×3=8.1	2.7×3=8.1
	小集會室	2.7×3=8.1	2.7×3=8.1	2.7×3=8.1	2.7×3=8.1	2.7×3=8.1	2.7×3=8.1	2.7×3=8.1	2.7×3=8.1	2.7×3=8.1	2.7×3=8.1	2.7×3=8.1
	機械室	2.7×3=8.1	2.7×3=8.1	2.7×3=8.1	2.7×3=8.1	2.7×3=8.1	2.7×3=8.1	2.7×3=8.1	2.7×3=8.1	2.7×3=8.1	2.7×3=8.1	2.7×3=8.1
	倉 庫	2.7×3=8.1	2.7×3=8.1	2.7×3=8.1	2.7×3=8.1	2.7×3=8.1	2.7×3=8.1	2.7×3=8.1	2.7×3=8.1	2.7×3=8.1	2.7×3=8.1	2.7×3=8.1
	便 所	2.7×3=8.1	2.7×3=8.1	2.7×3=8.1	2.7×3=8.1	2.7×3=8.1	2.7×3=8.1	2.7×3=8.1	2.7×3=8.1	2.7×3=8.1	2.7×3=8.1	2.7×3=8.1
	階段室	2.7×3=8.1	2.7×3=8.1	2.7×3=8.1	2.7×3=8.1	2.7×3=8.1	2.7×3=8.1	2.7×3=8.1	2.7×3=8.1	2.7×3=8.1	2.7×3=8.1	2.7×3=8.1
	ス テ ー ジ	2.7×3=8.1	2.7×3=8.1	2.7×3=8.1	2.7×3=8.1	2.7×3=8.1	2.7×3=8.1	2.7×3=8.1	2.7×3=8.1	2.7×3=8.1	2.7×3=8.1	2.7×3=8.1

名称	設計図	昭和 年 月 日
図面	図	番号
登 石 設 計 社	承認 検 図 製 図	
東京都目黒区目黒1丁目1番地 TEL (03)32-2-1210		





一般事項	仕様書の概要	本工事の仕様は建設大臣官庁営繕部制定建築工事共通仕様書による外特記仕様書と優先する
	施工基準	本工事は釜石市賦務規則釜石市工事執行及び契約に関する規則を遵守し 1. 現場説明 2. 本特記仕様書 3. 設計図 4. 共通仕様書 により完全に施工する 尚上記相互間に相違のある場合は上記の順に優先し疑義が生じた場合は協議して決める
	工事期間中の定期報告書	工程表工事出来高日報資材入荷表主任技術者居現場代理人等は指定報告書式によりすみやかに提出のこと
	諸手続	本工事に必要な官公庁其他の手続は全て請負者が行いその費用を負担する但し建築確認申請は別途
	工事監理	施工業者は建築士法に基づく主任技術者を任命し工事監理に当ると共に別途工事其他の関連工事は其の施工業者と緊密な連絡を取り工事に支障のない様施工する尚附近に文教施設があるので学童への安全対策は充分考慮のこと
	施工図現寸図	施工上必要な図面は遅滞なく作成し係員の承認を受ける
	各種検査合格書	各種検査を必要とするもの責任施工するものは各合格書又は保証書と提出する尚責任施工のものは材料製造所施行下請業との連名書とする
	工事障害物	地上地下の工事障害物は係員の指示により取除くこととし本工事に含むものとする
	有価物発主	係員の指示により所定の場所に集積し施主に引継ぐ
	精算及び設計変更	本工事の変動額については原則として変更は認めない精算及設計変更を行う場合は算定基準は当方の算定方式により精算設計変更を行う但し軽微なものについては精算は行はない
	其の他	本工事に使用する諸材料は其の決定に当って見本品提出の上係員の承認を受ける事又工場検査の際は予定日/0日前に文書にて連絡のこと
	使用	保安上必要と思はれる箇所には保安用囲をなす其の他は係員の指示による


仮設工事	新設及造形	係員の指示によりベンチマークを設定する事造形と出す場合は予め縄張りをして係員の承認を得ること				
	施工計画書	上工事着工前に根切要領排水方法使用材料其他を記載した施工計画書を提出して係員の承認を受けること 根切底は必ず図示の通りとする尚地耐力根切底で1ヶ所指示を受け地耐力試験を行うこと / 0.3% (長期) に耐え難い時は直ちに監督員と協議処置を講ずること				
土工事	残土処分	残土は場外搬出処分とする但し良質土砂は埋戻し及び盛土に使用して良い				
	盛土	残土を使用する場合は係員の許可を受ける事外部より搬入の場合は良質土とし係員の承認を得てから使用の事				
	栗石地形	栗石は硬質のものとし隙間なく小端立てにはり込み目潰砂利を敷きランマークで充分突き固めること				
コンクリート工事	鉄筋コンクリート	鉄筋は全て異形SD30とす無筋コンクリートFC/35kg鉄筋コンクリートスランプ/8~2/FC2/10kg以上の生コンクリートを使用するものとする冬季コンクリート打設の際は温度補正を行うこと				
	型枠	市販パネルベニヤ厚/2%以上と使用する事 緊張材はボールド式				
	試験	係員の指示による				
組積工事	コンクリートブロック	コンクリートブロックはJISA-5406B種神強筋はタテ9φ@400ヨコφ@600とする出入口廻り及隅々は/3φとする				
防水工事	ウルタン防水	責任施工とし保証書を提出すること				
タイル工事	モザイクタイル クランカ-タイル 壁貼磁器タイル	見本品提出の使用タイル及モザイクタイル共承認を得て施工する				
木工事	等級	木材は乾燥したものと使用し構造材は見え掛り/等見えがくれ/2等以上とする造作材は見え掛り小節以上見えがくれ/等とする素材製材合格共日本農林規格による				
	材種	野		造作		
		下地	松杉材	巾木	ラワン材	OP塗装
				天井廻縁	杉材又はラワン材	トコ又は全上
				額縁	全上	全上
			窓台	松杉又は杉	全上	

木製建具工事	型式	仕様建具表に基き製作取付とするものであるが係員の承認を得ること
金属製建具工事	アルミサッシ ドア 銅製共 アコーディオン	既成品及注文品を使用し取付け施工図を提出し係員の承認を得ることYKK三徳不二鉄アルミサッシ或は同等品以上とする 大建工業或はメーカー品責任施工とし保証書を提出する
塗装工事		塗り見本を提出し承認を得てから施工する木部3回塗り以上鉄部錆止めを塗布した後2回塗り以上木部がコンクリートコンクリートブロック其他と同等に類する保水性のものに接する部分はクレオソート等を塗布すること塗料は全てJIS規格品とする
	仕上材	内装材外装材共見本を提出の上係員の承認を得て施工する
	カーペット	見本提出承認を受けてから仕様に基づき施工する
	軟木着色フローリング	何れも見本品提出の上決定し係員の指図に基づき施工する
	銘木ベニヤ	喫茶談話室壁仕上に使用するが色合及品質見本提出の上承認を受けて使用する
内外装工事	ダイロートン	ダイロートン下地はライトゲージ直張としダイロートン施工標準仕様書により係員の指示を受け施工する

部 長	建築課長	課長補佐	住宅係長	建築係長	施設係長	営繕係長	課 員
							
名称	小佐野地区コミュニティ会館新築工事設計図	略称	年 月 日				
図面	仕 様 書 / 図	番号	3				
登 石 設 計 社	釜石市浜町1丁目1番地電話2049 TEL (01932)-2-1210	承認	検 図	製 図			
一級建築士登録第05955号 小林 治 郎							

雑工事	棚 類	提出資料により作成図を提出し係員の承認を得て施工のこと
	黒 板	調理室及事務室の黒板はメーカー品とし係員の承認を得て納入のこと
	表 札	青銅製とし係員と協議の上製作取付の事
	靴 洗 場	図示に基き施工のこと必要あれば係員指示により施工図作成のこと(表玄関側)
	テラゾー貼 及タイル	外玄関及玄関テラゾーは日本テラゾー製品或は同等品とし原寸施工図作成の上承認を受けて製作し標準仕様書に基き施工する 外玄関床カ人研施工は予め見本提出承認を得て指示に基き施工する カラーリシン吹付は見本提出承認を受けて施工する
		玄関身障者の車椅子登り口図示の通り施工に際しては係員の指示に従うこと
		玄関から2階老人室まで老人の支え手摺と点線で図面に記入してあるがアルミ全屋心にビニールの上敷としたものを取付けるものであるが品類その他様式は係員の指示によるものとする
		玄関簷の下足棚図書室に書架管理人台所に炊事用流しレンジ調理台浴室にバランス釜付浴槽を設置する
附 記		本仕様書及図面に例へ記入漏れであつては工事前後の関係上必要欠く事の出来ない関連仕事は無償で指示に基き施工するものとする 設計内訳明細書は参考資料にして実際の施工に関しては図面及仕様書に基き詳細に調査検討して見積を提出のこと

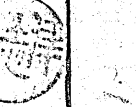部 長	建築課長	課長補佐	住宅係長	建築係長	施設係長	営繕係長	課 員
							
名称	小佐野地区コミュニティ会館新築工事設計図					昭和 年 月 日	
図面	仕 様 書 2 図					番号 4	
金 石 設 計 社						承認 検 図 製 図	
釜石市浜町1丁目17番2ビル204号 TEL (01932)-2-1210							
一級建築士登録第05955号 小林 治 郎							

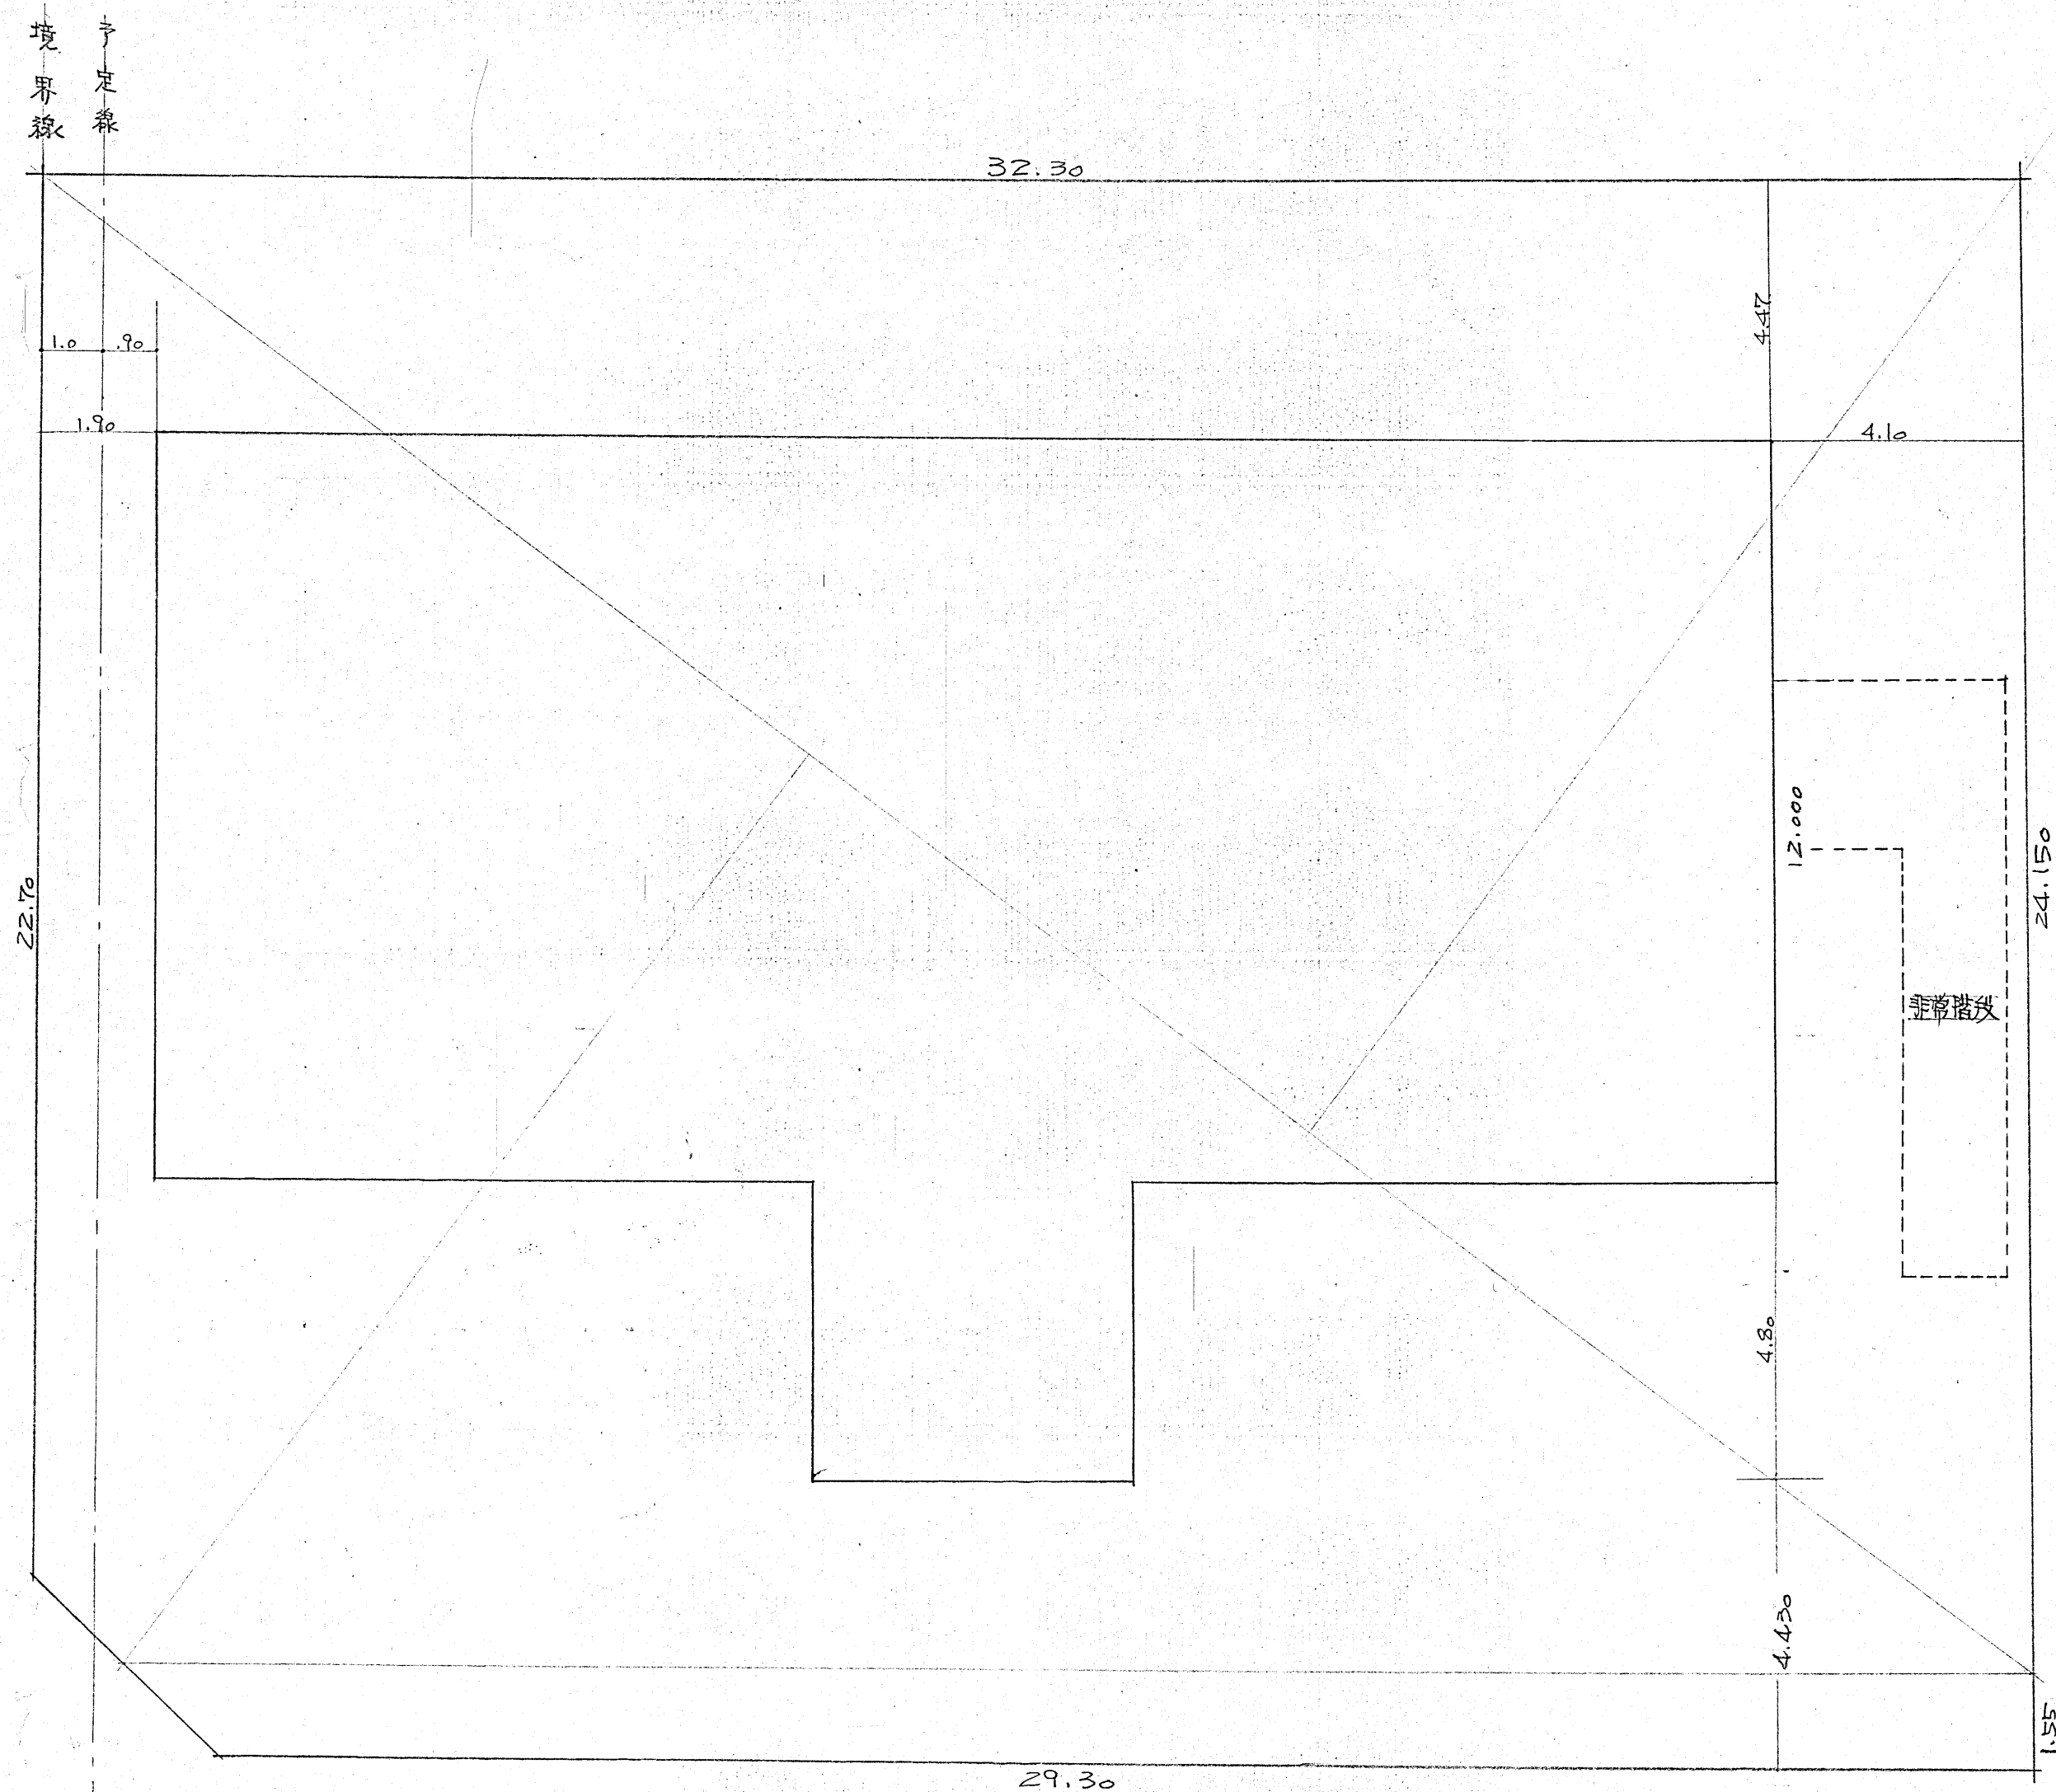

敷地面積	
$40.2 \times 18.2 / 2 =$	365.82
$40.2 \times 18.8 / 2 =$	377.88
$32.5 \times 2.4 / 2 =$	39.00
$30.2 \times 2.3 / 2 =$	34.73
$22.6 \times 0.7 / 2 =$	7.91
合計	825.34

建坪計算	
$5.2 \times 4.8 + 1/2 \times 26.5 =$	340.58


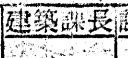
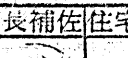
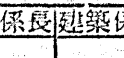
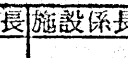
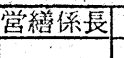
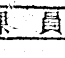
配置図 S = 1/100





配置決定 都市計画 本宮氏会

釜石市役所建築課			
承認	50年1月8日		
	課長	係長	担当者

内部仕上表

階	室名	面積	床	巾木	腰	壁	天井	備
1階	外交間	26°	人造石研込		テラゾー	テラゾー	リシン吹付	表階段右側壁境壁 車庫20-2000
	玄関	312	グリーンタイル	テラゾーH120	テラゾー	珪コート	不燃材10273	身障者用20-2000 風戸窓スクリーン付 窓の3枚
	図書	312	Pタイル	木製H120	プリント合板	モルタル下地 タコニス	ダイロートン	書架左右壁側一面
	事務	312	Pタイル	全上	プリント合板	全上	ダイロートン	カウンター左側壁2000
	客溜	6°	グリーンタイル	全上	プリント合板	プリント合板	ダイロートン	
	配膳	6°	Pタイル	モルタル金ゴテ	モルタル下地 珪コート	ダイロートン	不燃材10273	リフト別図参照
	管理人 （シンク）	352	タミPタイル タイルモルタル	タミヨセ白所 木製H120	センイカベ モルタルタイル	モルタルVEP モルタル下地	不燃材10273 不燃材10033	浴室2000
	湯沸	2°	Pタイル		タイル80	不燃材10033	不燃材10273	
	機械	12°	モルタル	モルタル金ゴテ	モルタルリシン	モルタルリシン	モルタルリシン	クランター 湯沸器煙突
	倉庫	104	モルタル	〃	モルタルリシン	モルタルリシン	モルタルリシン	
	喫茶談話	292	カーペット	木製H120	不燃材10033	クロス	モルタル下地	
	小集会	296	踏込カーペット タミ	タミヨセ	センイカベ	不燃材10033 不燃材10273	不燃材10273 貼板ベニヤ	床前 棚、地蔵
	便所	220	タイル		タイル	モルタルVEP	フレキシブルVEP	バリアフリーコンタクトフック 後援係付
	階段	210	Pタイル	モルタル金ゴテ	モルタル下地 珪コート	モルタルリシン	モルタルリシン	階段手摺器 床下段木据束の置付 手摺器記入 自動ドア付（付）付（付）付（付）
	廊下	486	カーペット	木製H120	全上	全上	ダイロートン	老人保健室周囲の仕置
2階	老人	468	モルタルカーペット タミ	タミヨセ	センイカベ	不燃材10002-00065 不燃材10273	不燃材10273 貼板ベニヤ	飯期に地震設置 床用
	小ホール	780	プライフロアー タミ	木製H120	プリント合板	不燃材10273 クロス貼 不燃材10273	不燃材10273 ダイロートン	アロジコンドア一件 タミ側に11号電線管等入 タミササキ ケーブル等
	児童	208	プライフロアー タミ	タミヨセ	プリント合板	不燃材10273 不燃材10273	不燃材10273 貼板ベニヤ	
	調理	312	タイル		タイル	モルタルVEP	不燃材10273	
	教養娯楽	312	カーペット タミ	タミヨセ	センイカベ	不燃材10002-00065 不燃材10273	不燃材10273 貼板ベニヤ	アロジコンドア 床下階段2組 地震に地震
	配膳	6°	Pタイル	モルタル金ゴテ	モルタル下地 珪コート	ダイロートン	ダイロートン	リフト別図参照
	倉庫	6°	プライフロアー	木製H120	プリント合板	プリント合板	ダイロートン	
	便所	220	タイル		タイル	モルタルVEP	フレキシブルVP	バリアフリーコンタクトフック 鉄筋柱
	階段	210	Pタイル	モルタル金ゴテ	モルタル下地 珪コート	モルタルリシン	モルタルリシン	自動感知ドア付（付）付（付）
	廊下	526	カーペット	木製H120	全上	全上	ダイロートン	老人保健室周囲の仕置
	大ホール	2112	プライフロアー	〃	プリント合板	不燃材10033 不燃材10273	不燃材10273 不燃材10273	
	ステージ	208	プライフロアー	〃	ボロボロクロス貼	不燃材10273 不燃材10273	不燃材10273 不燃材10273	
	控室	176	プライフロアー	〃	プリント合板	不燃材10273 不燃材10273	不燃材10273 不燃材10273	
	配膳	6°	Pタイル	モルタル金ゴテ	モルタル下地 珪コート	ダイロートン	ダイロートン	リフト別図参照
	3階	倉庫	6°	プライフロアー	木製H120	プリント合板	プリント合板	ダイロートン
便所		220	タイル		タイル	モルタルVEP	フレキシブルVEP	床下段木据束 鉄筋板
階段		210	Pタイル	モルタル金ゴテ	モルタル下地 珪コート	モルタルリシン	モルタルリシン	自動感知ドア付（付）付（付）
廊下		110	カーペット	木製H120	全上	全上	ダイロートン	
塔屋		2024	Pタイル	モルタル金ゴテ	全上	全上	モルタルリシン吹付	屋根周囲の仕置
1階階段のり（階段改修工事）								
			モルタル	モルタル金ゴテ	モルタルタイル	モルタルタイル	モルタルタイル	モルタルタイル


						
名 称	川佐野ビルミニマム会館新築工 設計図				昭和49年12月	日
図面	面積計算表、内外仕上表				番号	5
金	石 設 計 社				承認	換図
登録市沢町1丁目番市ビル243 TEL (01932)-2-1210					製図	
一般建築士登録第05955号 小林 治郎						

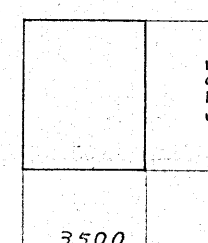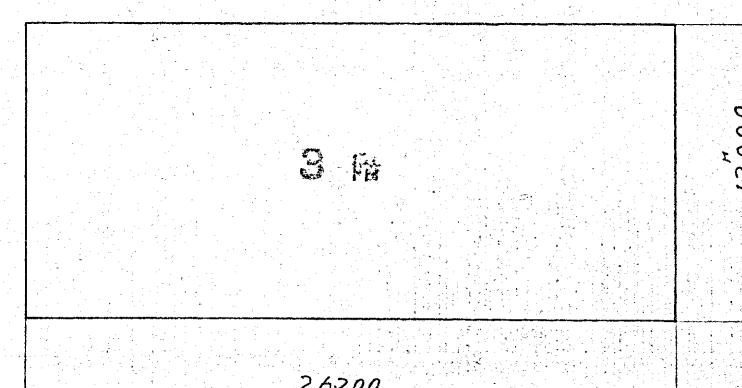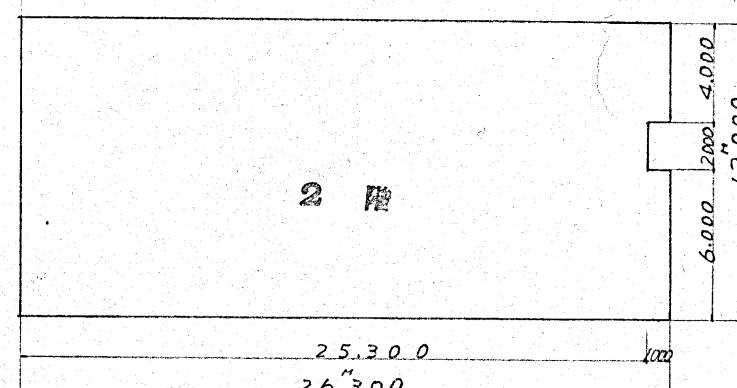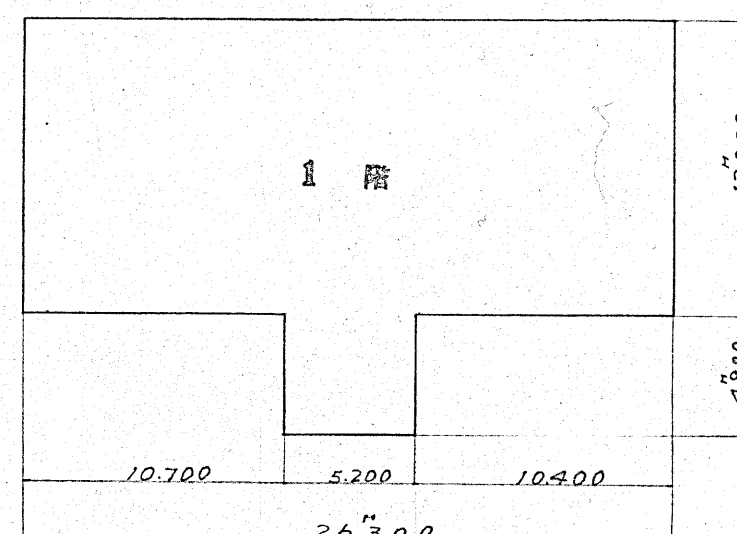

建築面積計算			
1 階	$5.2'' \times 4.8'' + 1/2'' \times 26.3''$	=	$34.056''^2$
2 階	$1/2'' \times 26.3'' - 1/4'' \times 2''$	=	$3/3.6''^2$
3 階	$1/2'' \times 26.3''$	=	$3/15.6''^2$
アパートハウス	$3.5'' \times 5.78''$	=	$20.24''^2$
合 計			$99.0''^2$

外部仕上


名 称	仕 上	摘 要
外周、上向コンクリート及出入 口階段	玄関車寄せまでGLより120 ^{cm} 上り両側面示の通り栗石張りコンクリート打ちモルタル塗り仕上建 物周囲石利敷とす玄関前部分は真鍮目地挿入入研仕上とす	
腰廻り	GLより110 ^{cm} 上端まで中木モルタルハケ引き仕上とす	
外壁	モルタル塗りリシン吹付仕上色合は見本品提出係員の指示によるものとす	
屋根	大集合場屋根は鉛青塗べル版 [○] の上ウタン防水非歩行とし両側の庇仕上と落す ペントハウス屋上もウレタン 防水 シルバー仕上とす ルーフレイン75 ^g 3階陸屋根も [○] ルーフレイン100 ^g ス.3階便所及調理室はウレタン防水の上タイル仕上とす	鉄骨トムレックス吹付(時間耐久)
バランダーテラス及車寄せ屋上 靴洗場	3階バランダー及2階テラス玄関車寄せ屋上共ウレタン防水とすフロアードレン100 ^g 正面車寄せ右側に入研仕上とす 位置決定について係員の指示に従う	
外周建具	アルミサッシ、不二YKKその他之と同等品とし調理室外部及便所スクリーン嵌込とす ガラスは、係員の指示に従ひ嵌込むものとす	
屋外階段	鉄筋コンクリートモルタル仕上リシン吹付手摺及上り止め金物取付とす	
その他	施工上取合等指示なき事項はその都度係員の承認を受け無償にて施工するものとす 竖樋ビールφ100 GLより1.8 ^m 迄鉄管保護パイプ使用とす 和室床下通風孔取替とす	

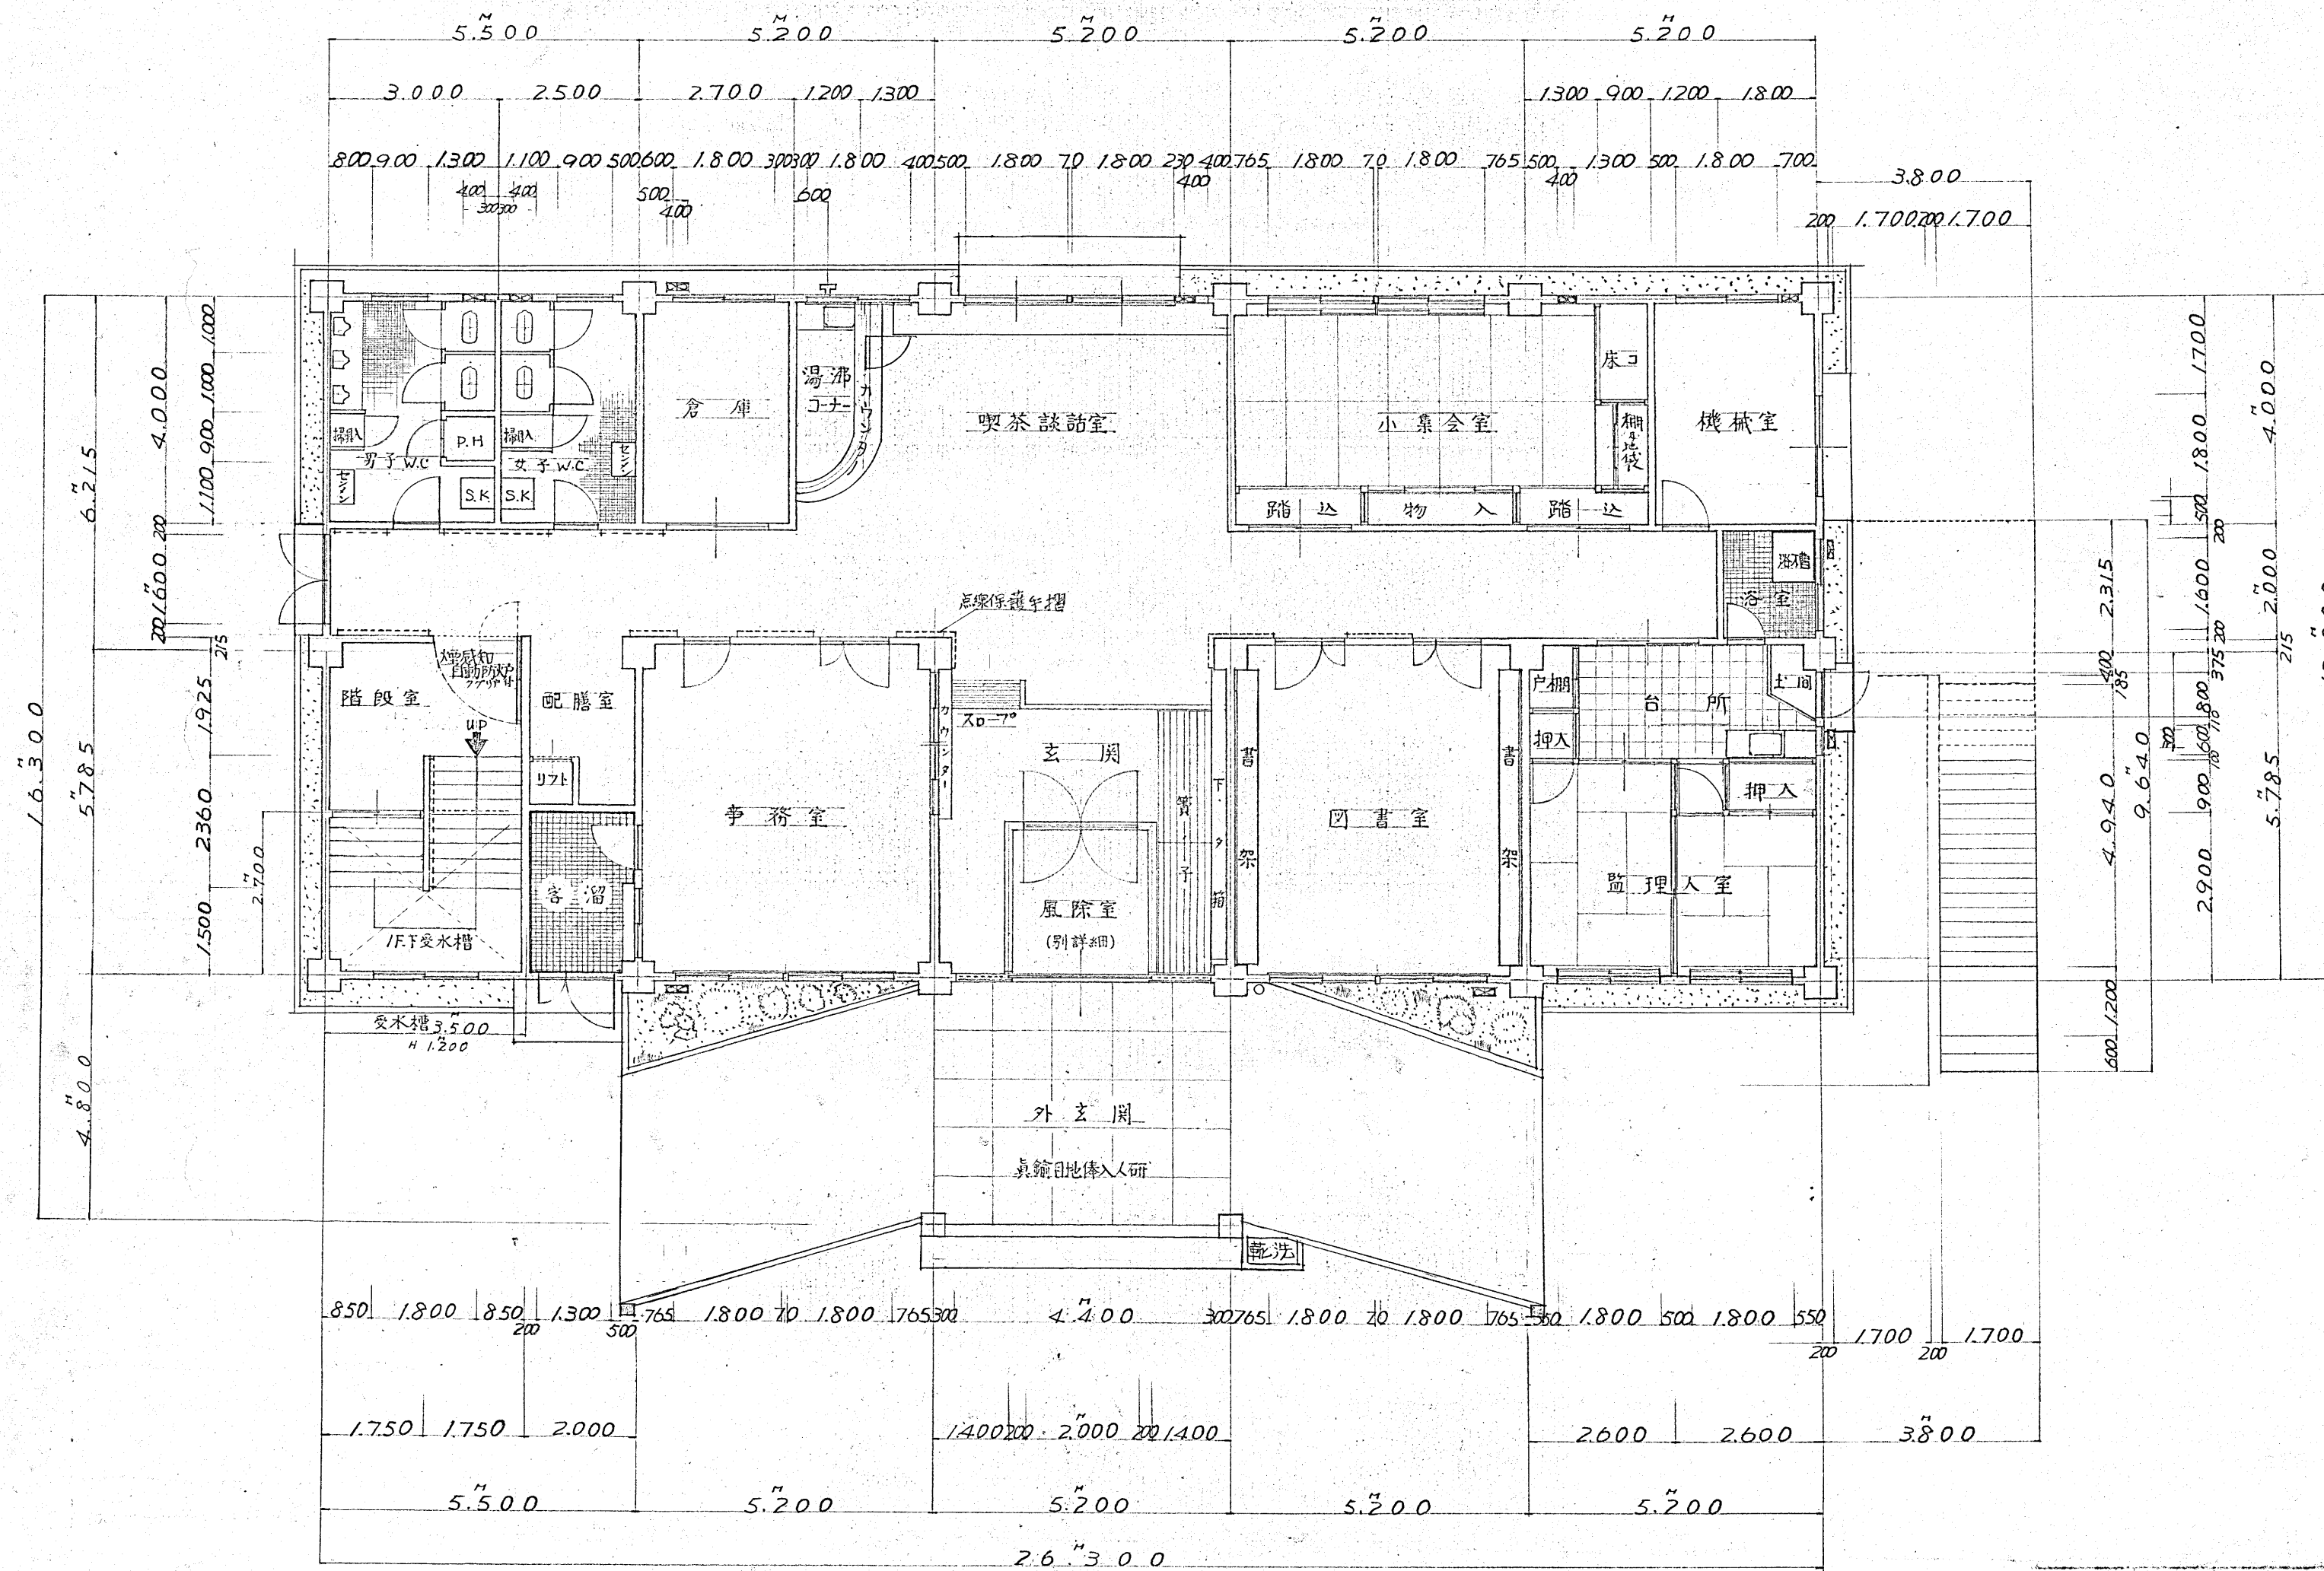

1階平面図



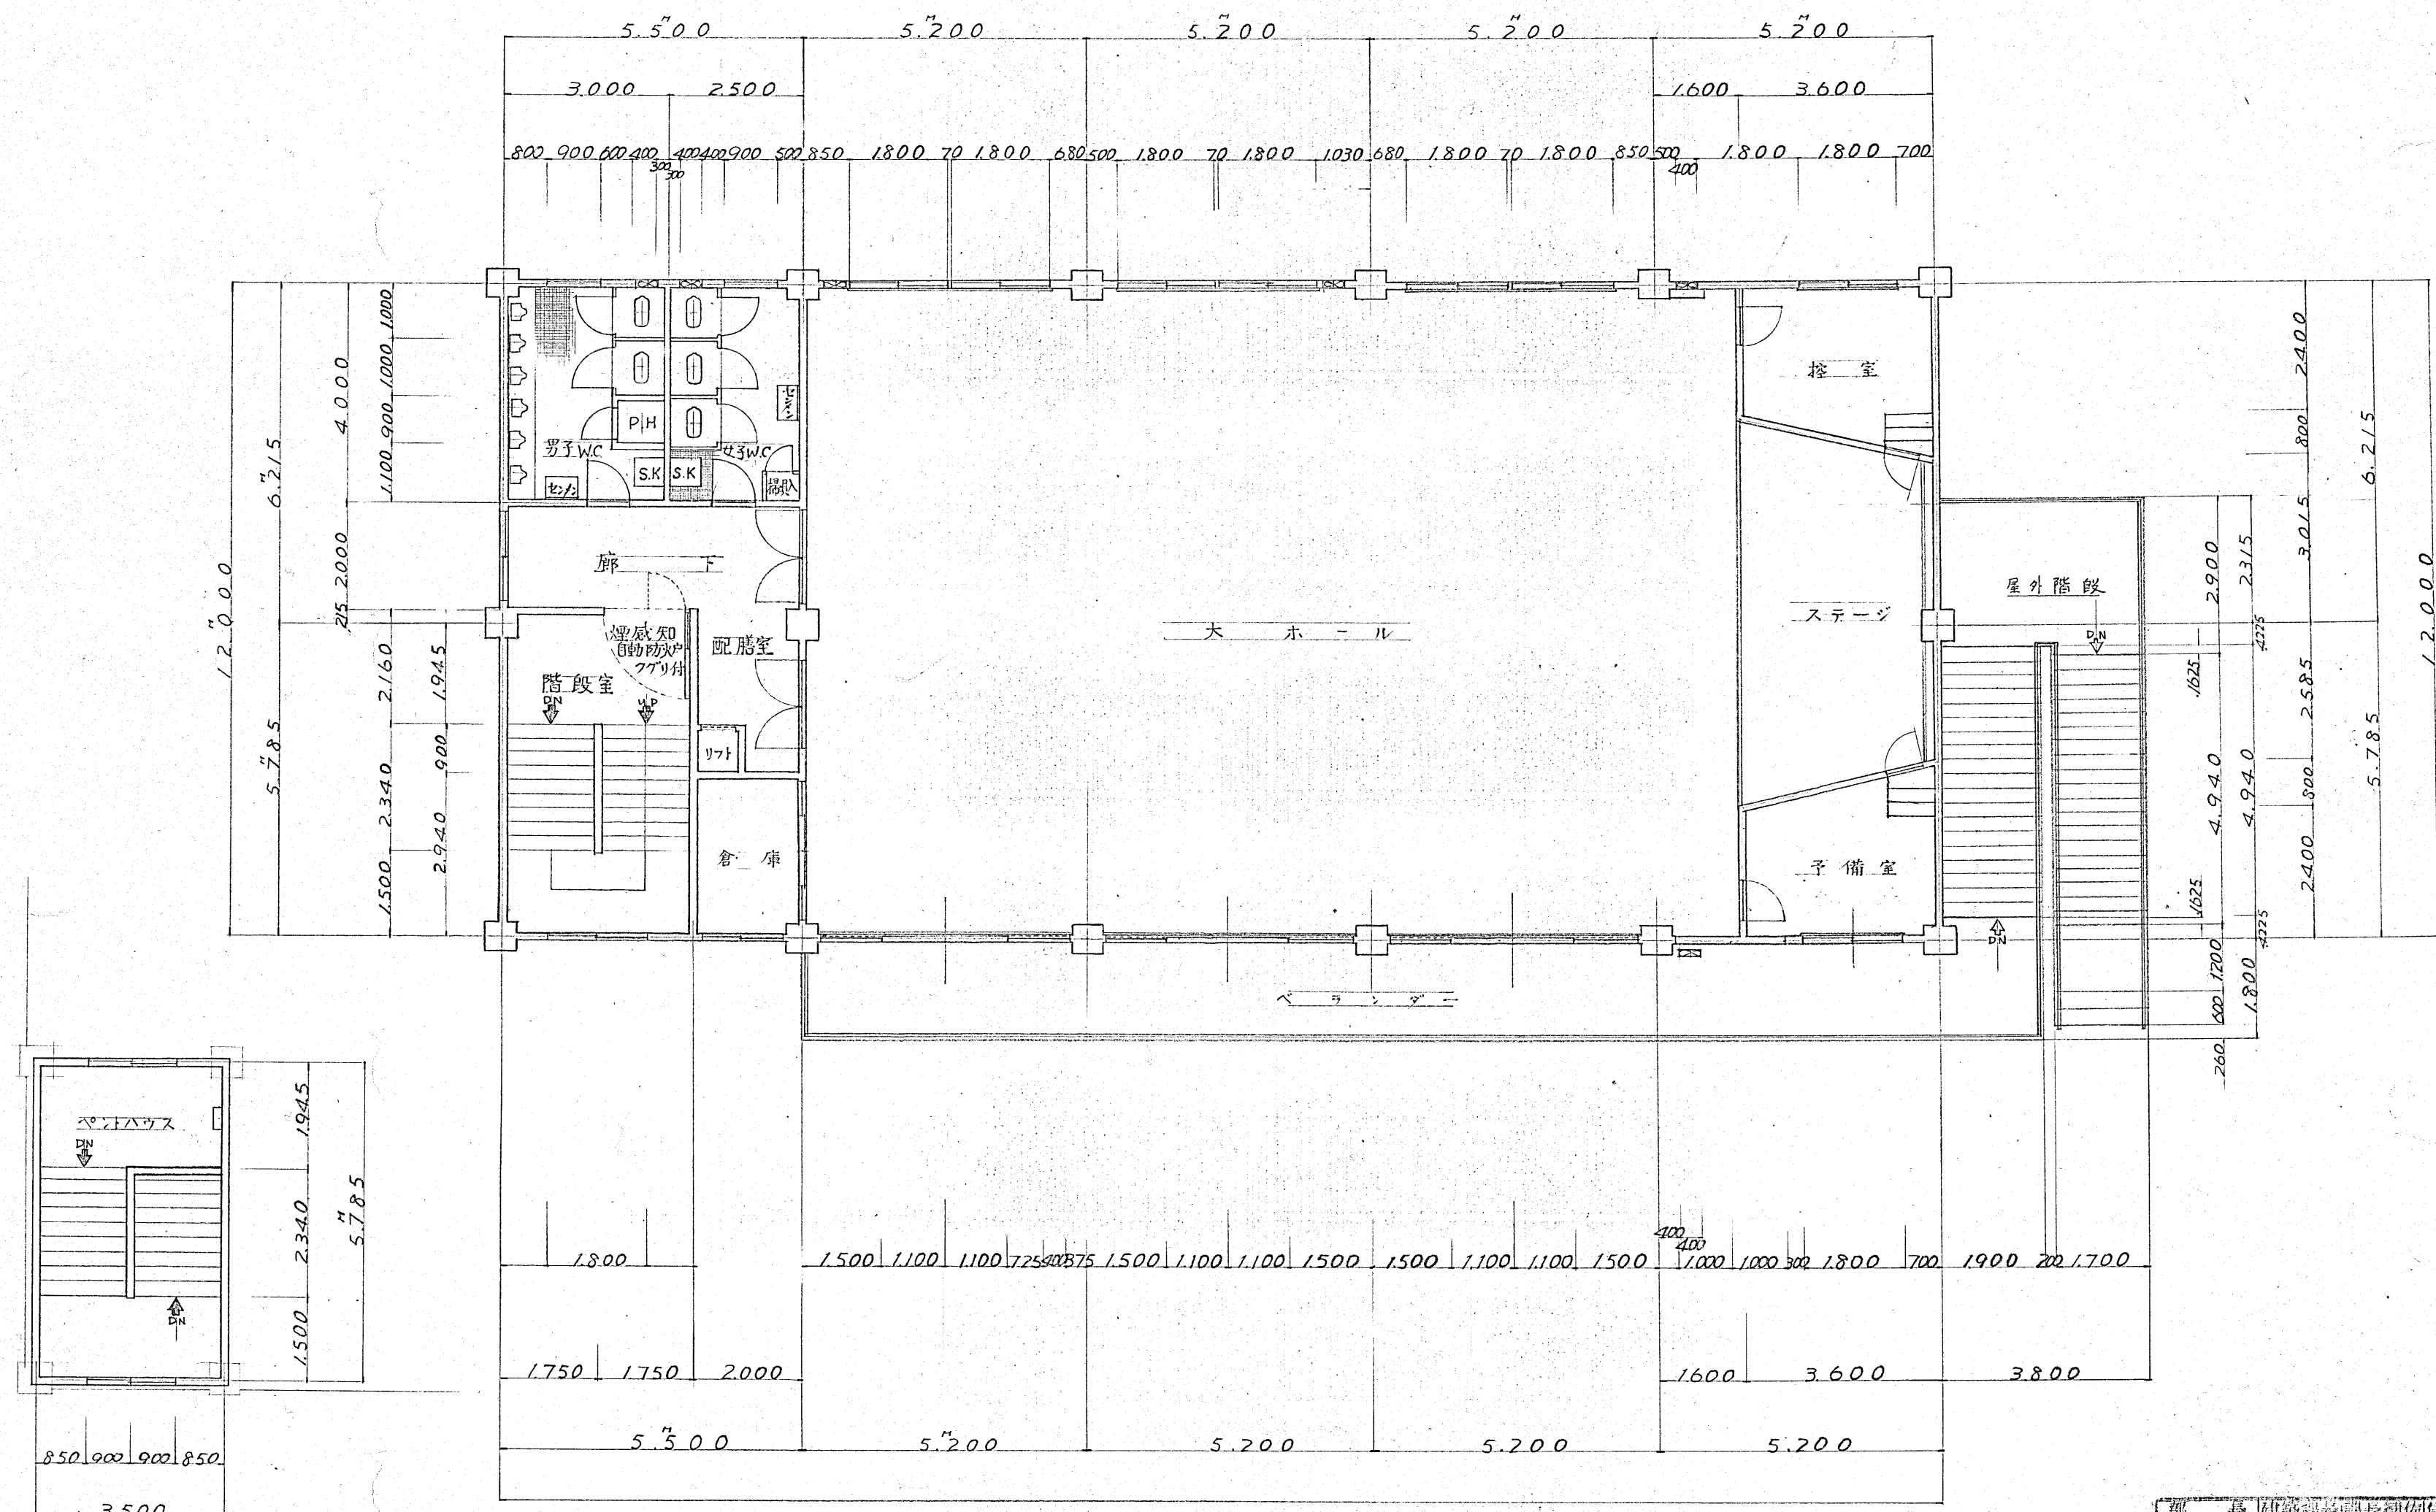

縮尺 1:100


名称	小坂野北コミュニティセンター新築工事	設計図	昭和49年12月 日
図面	1階平面図	番号	6
設計	金石設計社	承認	林治郎
金石市浜町1丁目1番地 TEL (075) 2-1210		一級建築士登録第03950号 小林治郎	



縮尺 1 : 100

縮尺 1 : 100



都 長	建築部長	副長	佐田係長	建築係長	施設係長	管轄係長	課 員
							
名称	小牧野地区コミュニティ会館築設計図					昭和49年12月 日	
図面	3階、4階、平 面 図					番号 8	
金 石 設 計 社	釜石市浜町1丁目番地ビル204号TEL (01922) 2-1210・ 一級建築士登録第05955号 小林 治郎					承認	検 図

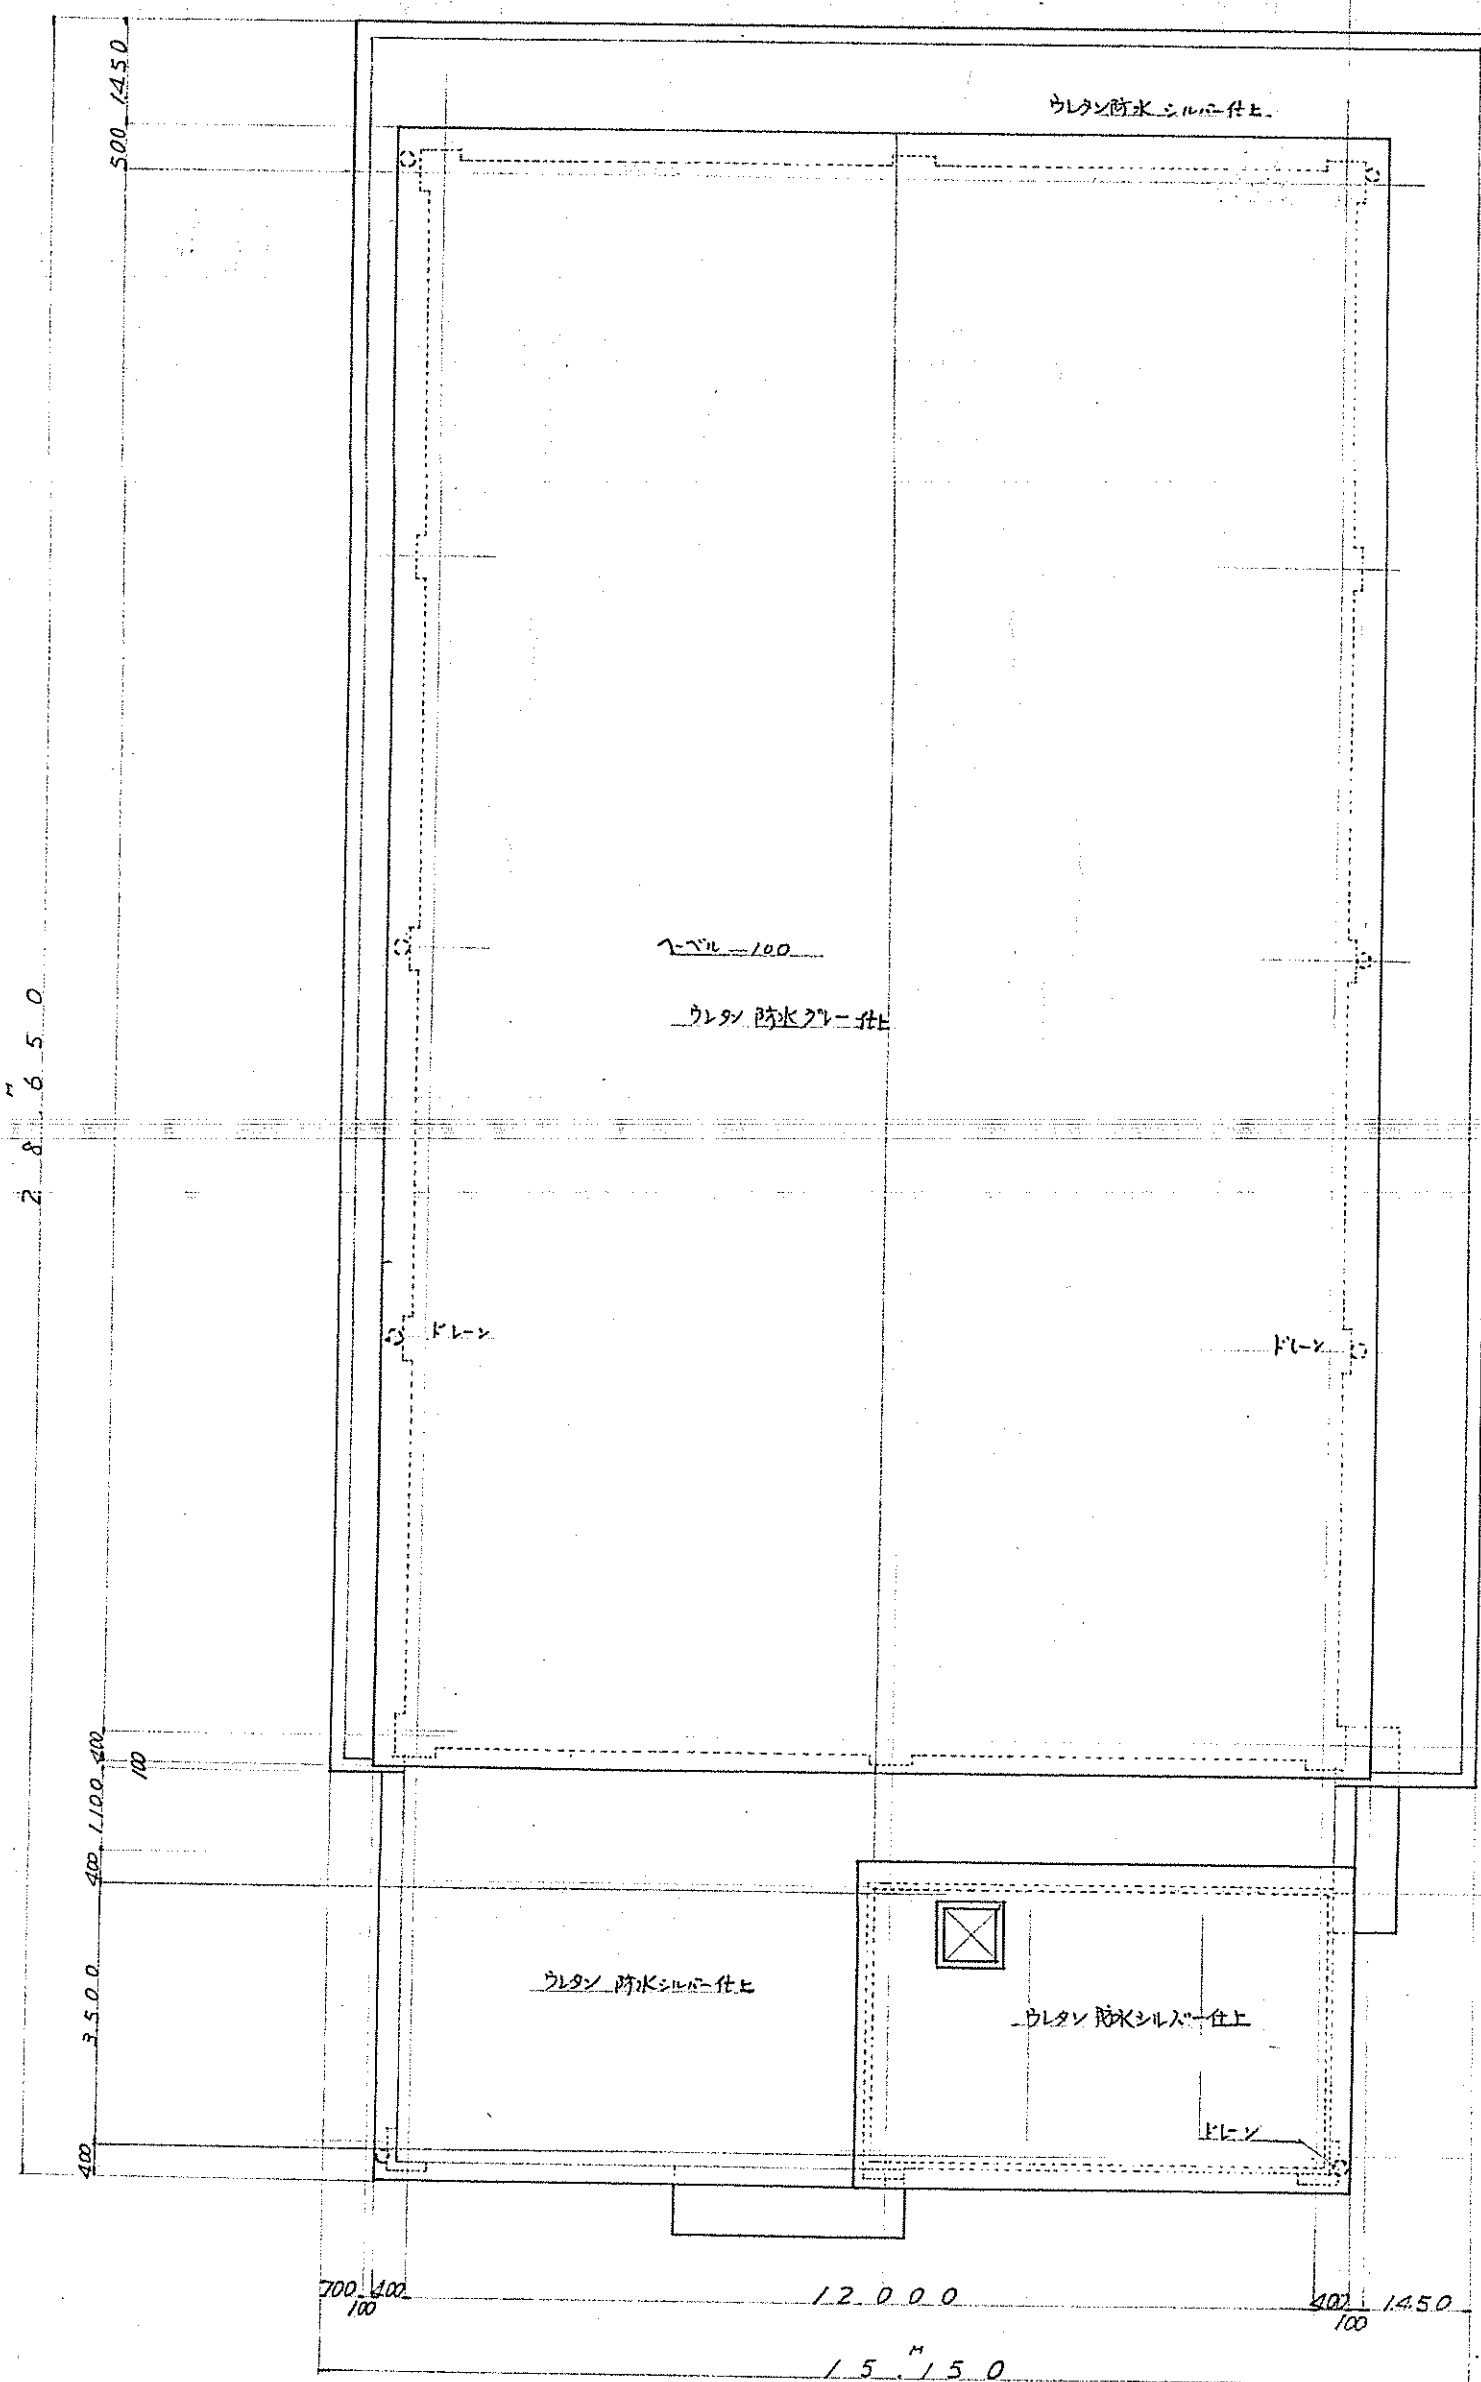





縮尺 1:100

特記

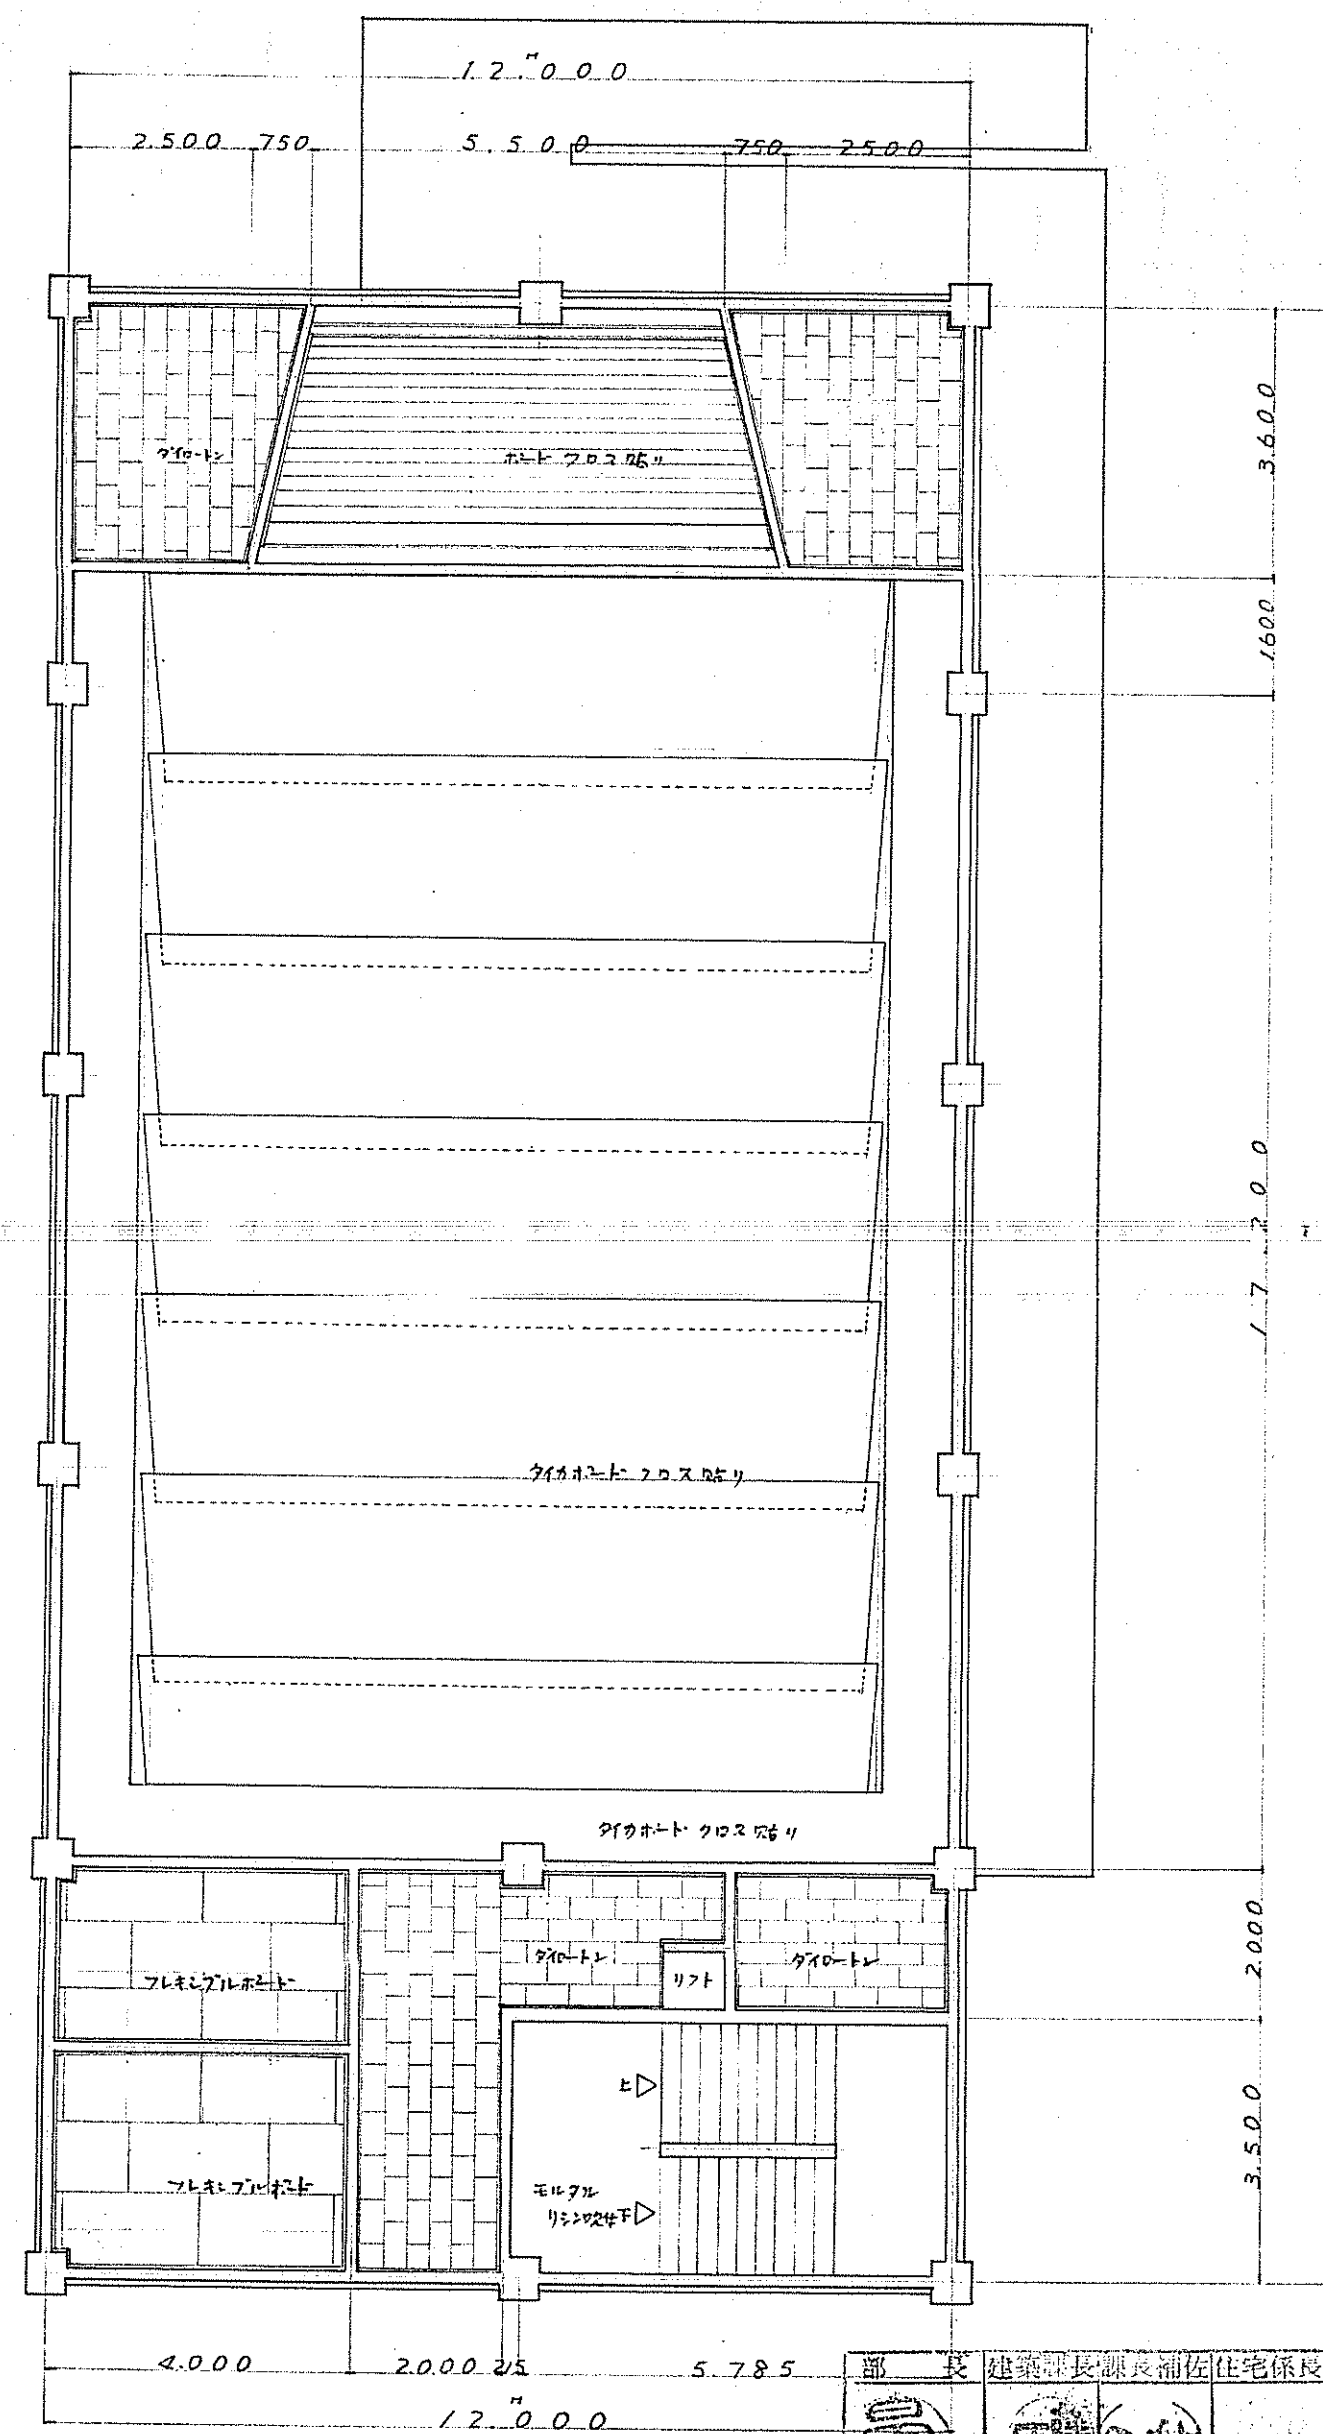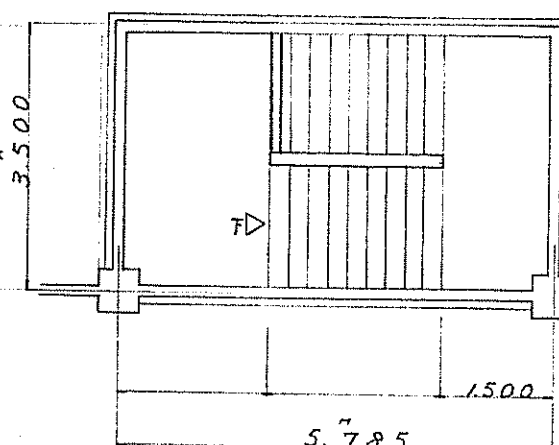天井下打ラフトゲージとし、各々形状に依り取り設け、
ステージ天井は前面 図の通り 曲天井といひ、中打打上
天井と前面背面各々カテナボックススリ溝半面柱渡
壁を取り設け、
天井面天井は中央より材寸大で張り目地伏の
後継材でクロス貼りは、と中央傾斜天井の、 360°
以上処に半面柱照明天井取付、
食堂庫下付のダクトは、既所スキャリボード、暗
視室へ、吹付けは、1.2 階天井と同じ。

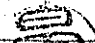


縮尺 1:100

部 長	建築部長 源長浦佐	住宅係長	建築係長	施設係長	園藝係長	訓 練
						
名称	小佐野地区3段階会館新築工事設計図			昭和49年12月 日		
図面	屋根伏図・3階天井伏図			番号	16	
金 石 設 計 社				承認 検 査 製 図		
釜石市可川町1番地 TEL (01932)-2-1210 一般建築士登録第05955号 小林 治郎						




正面図
S = 1:100

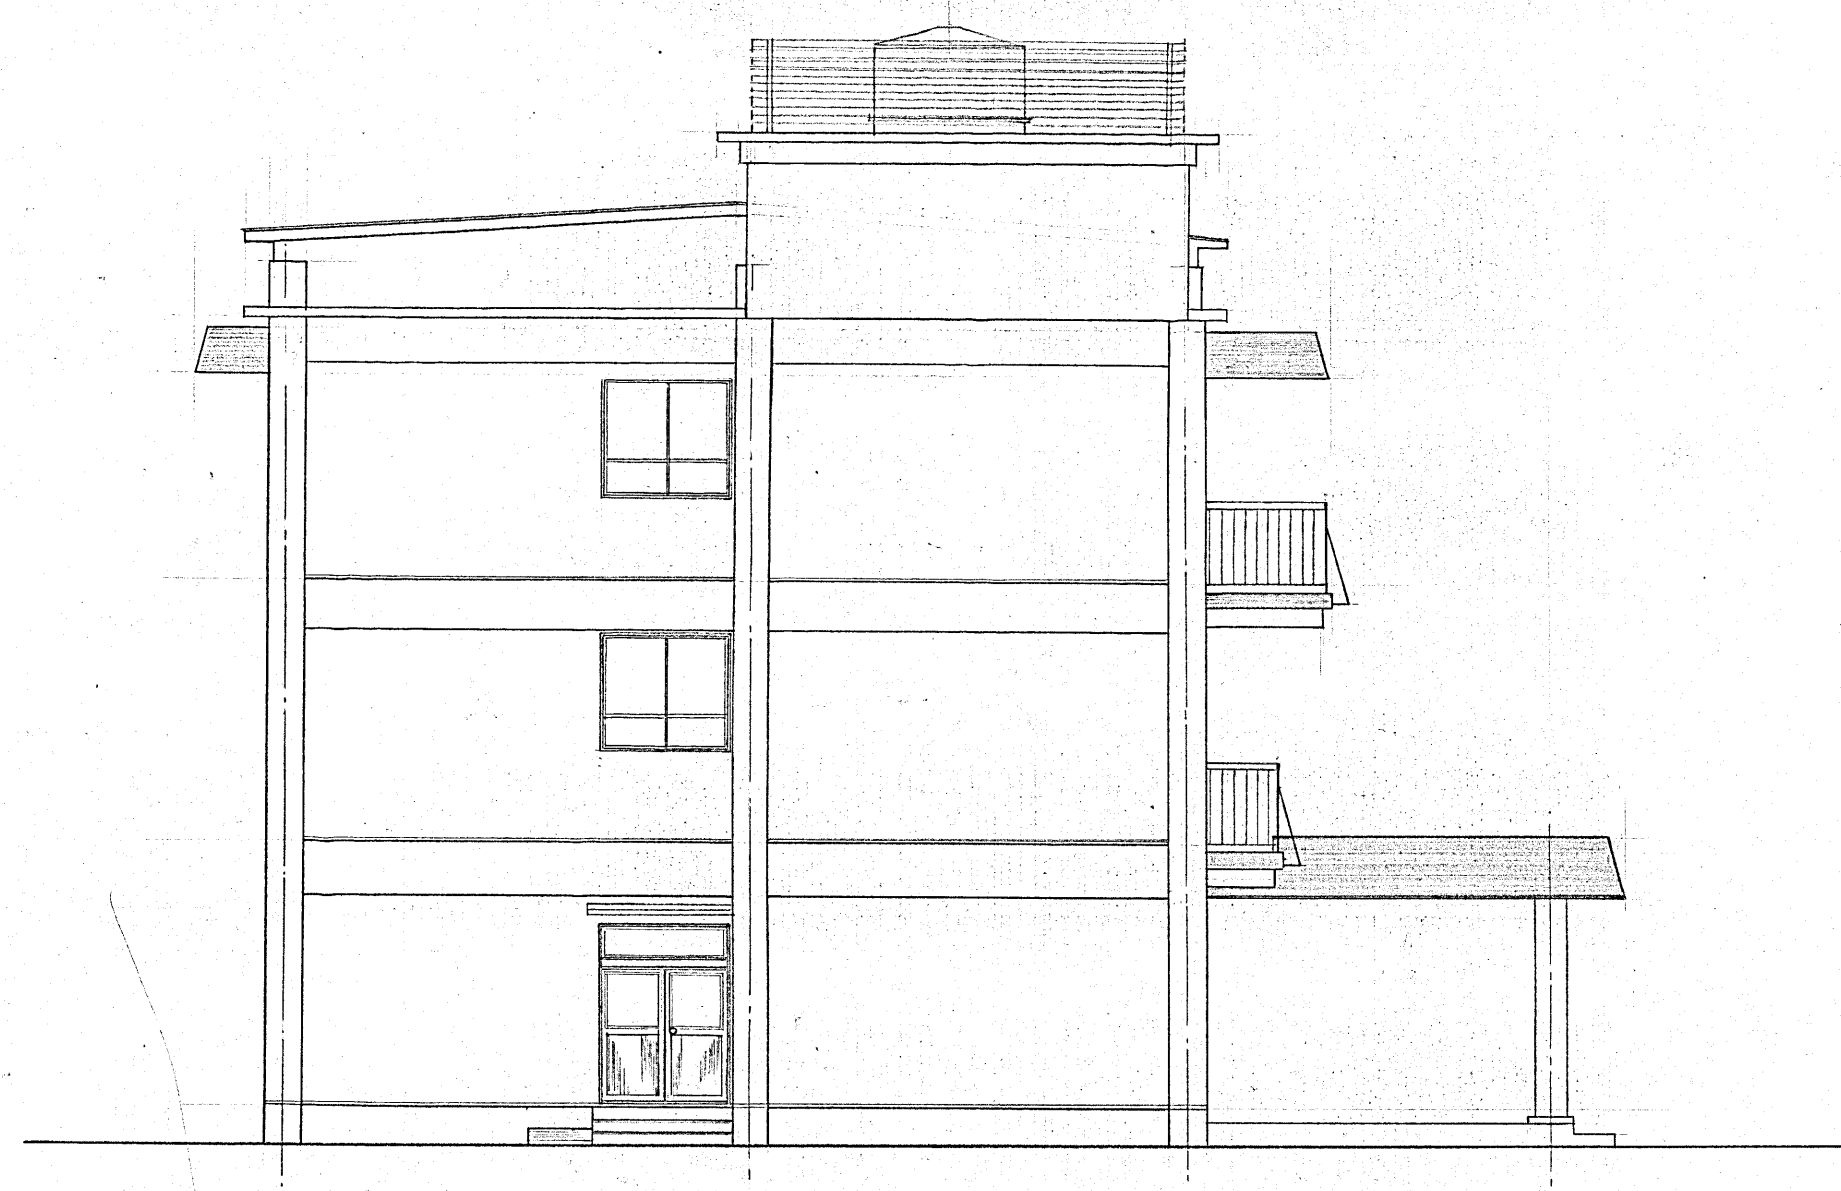





北側立面図
S = 1:100

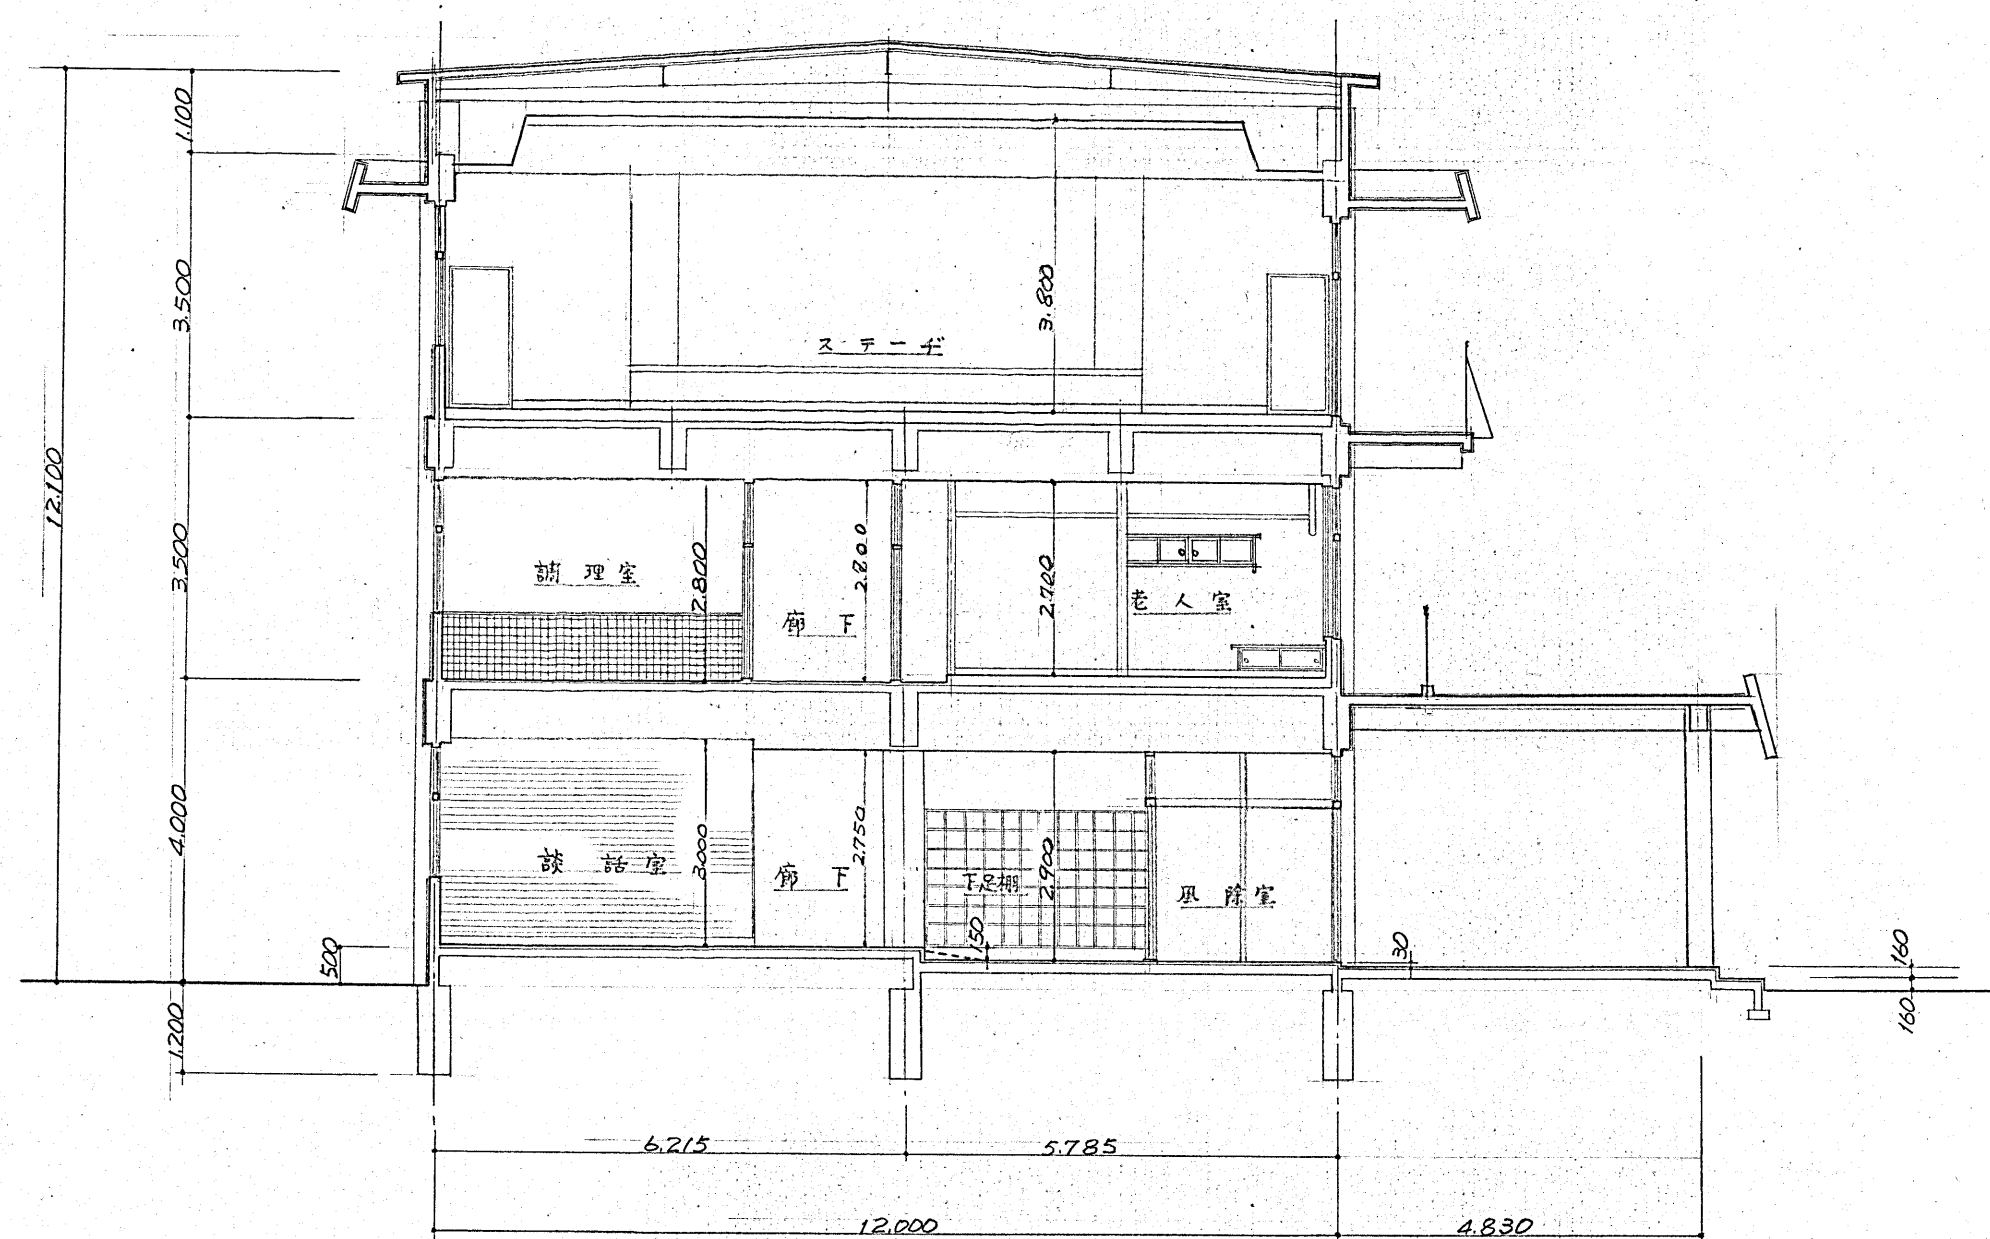部長	建築課長	課長補佐	住宅係長	建築係長	施設係長	営繕係長	課員
名称	小坂野地区コミュニティ会館新築工事 設計図						昭和29年12月 日
図面	立面図						番号 9
金	石設計社						承認 検図 製図
釜石市浜町1丁目1番市営ビル204号 TEL (01932)-2-1210							
一般建築士登録第05955号 小林治郎							



新 面 四

5 1:100

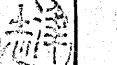部 長	建築部長	課長	佐伯 住宅係長	建築係長	施設係長	管繕係長	課 員
							
名称	小佐野地区工学生会館新築設計図				昭和 49 年 12 月 日		
図面	各 断 面 図				番号 11		
金 石 設 計 社					承認 検 図 製 図		
釜石市浜町1丁目番地宮ビル204号 TEL (0)932-2-1210 一級建築士登録第05955号 小林 治郎							


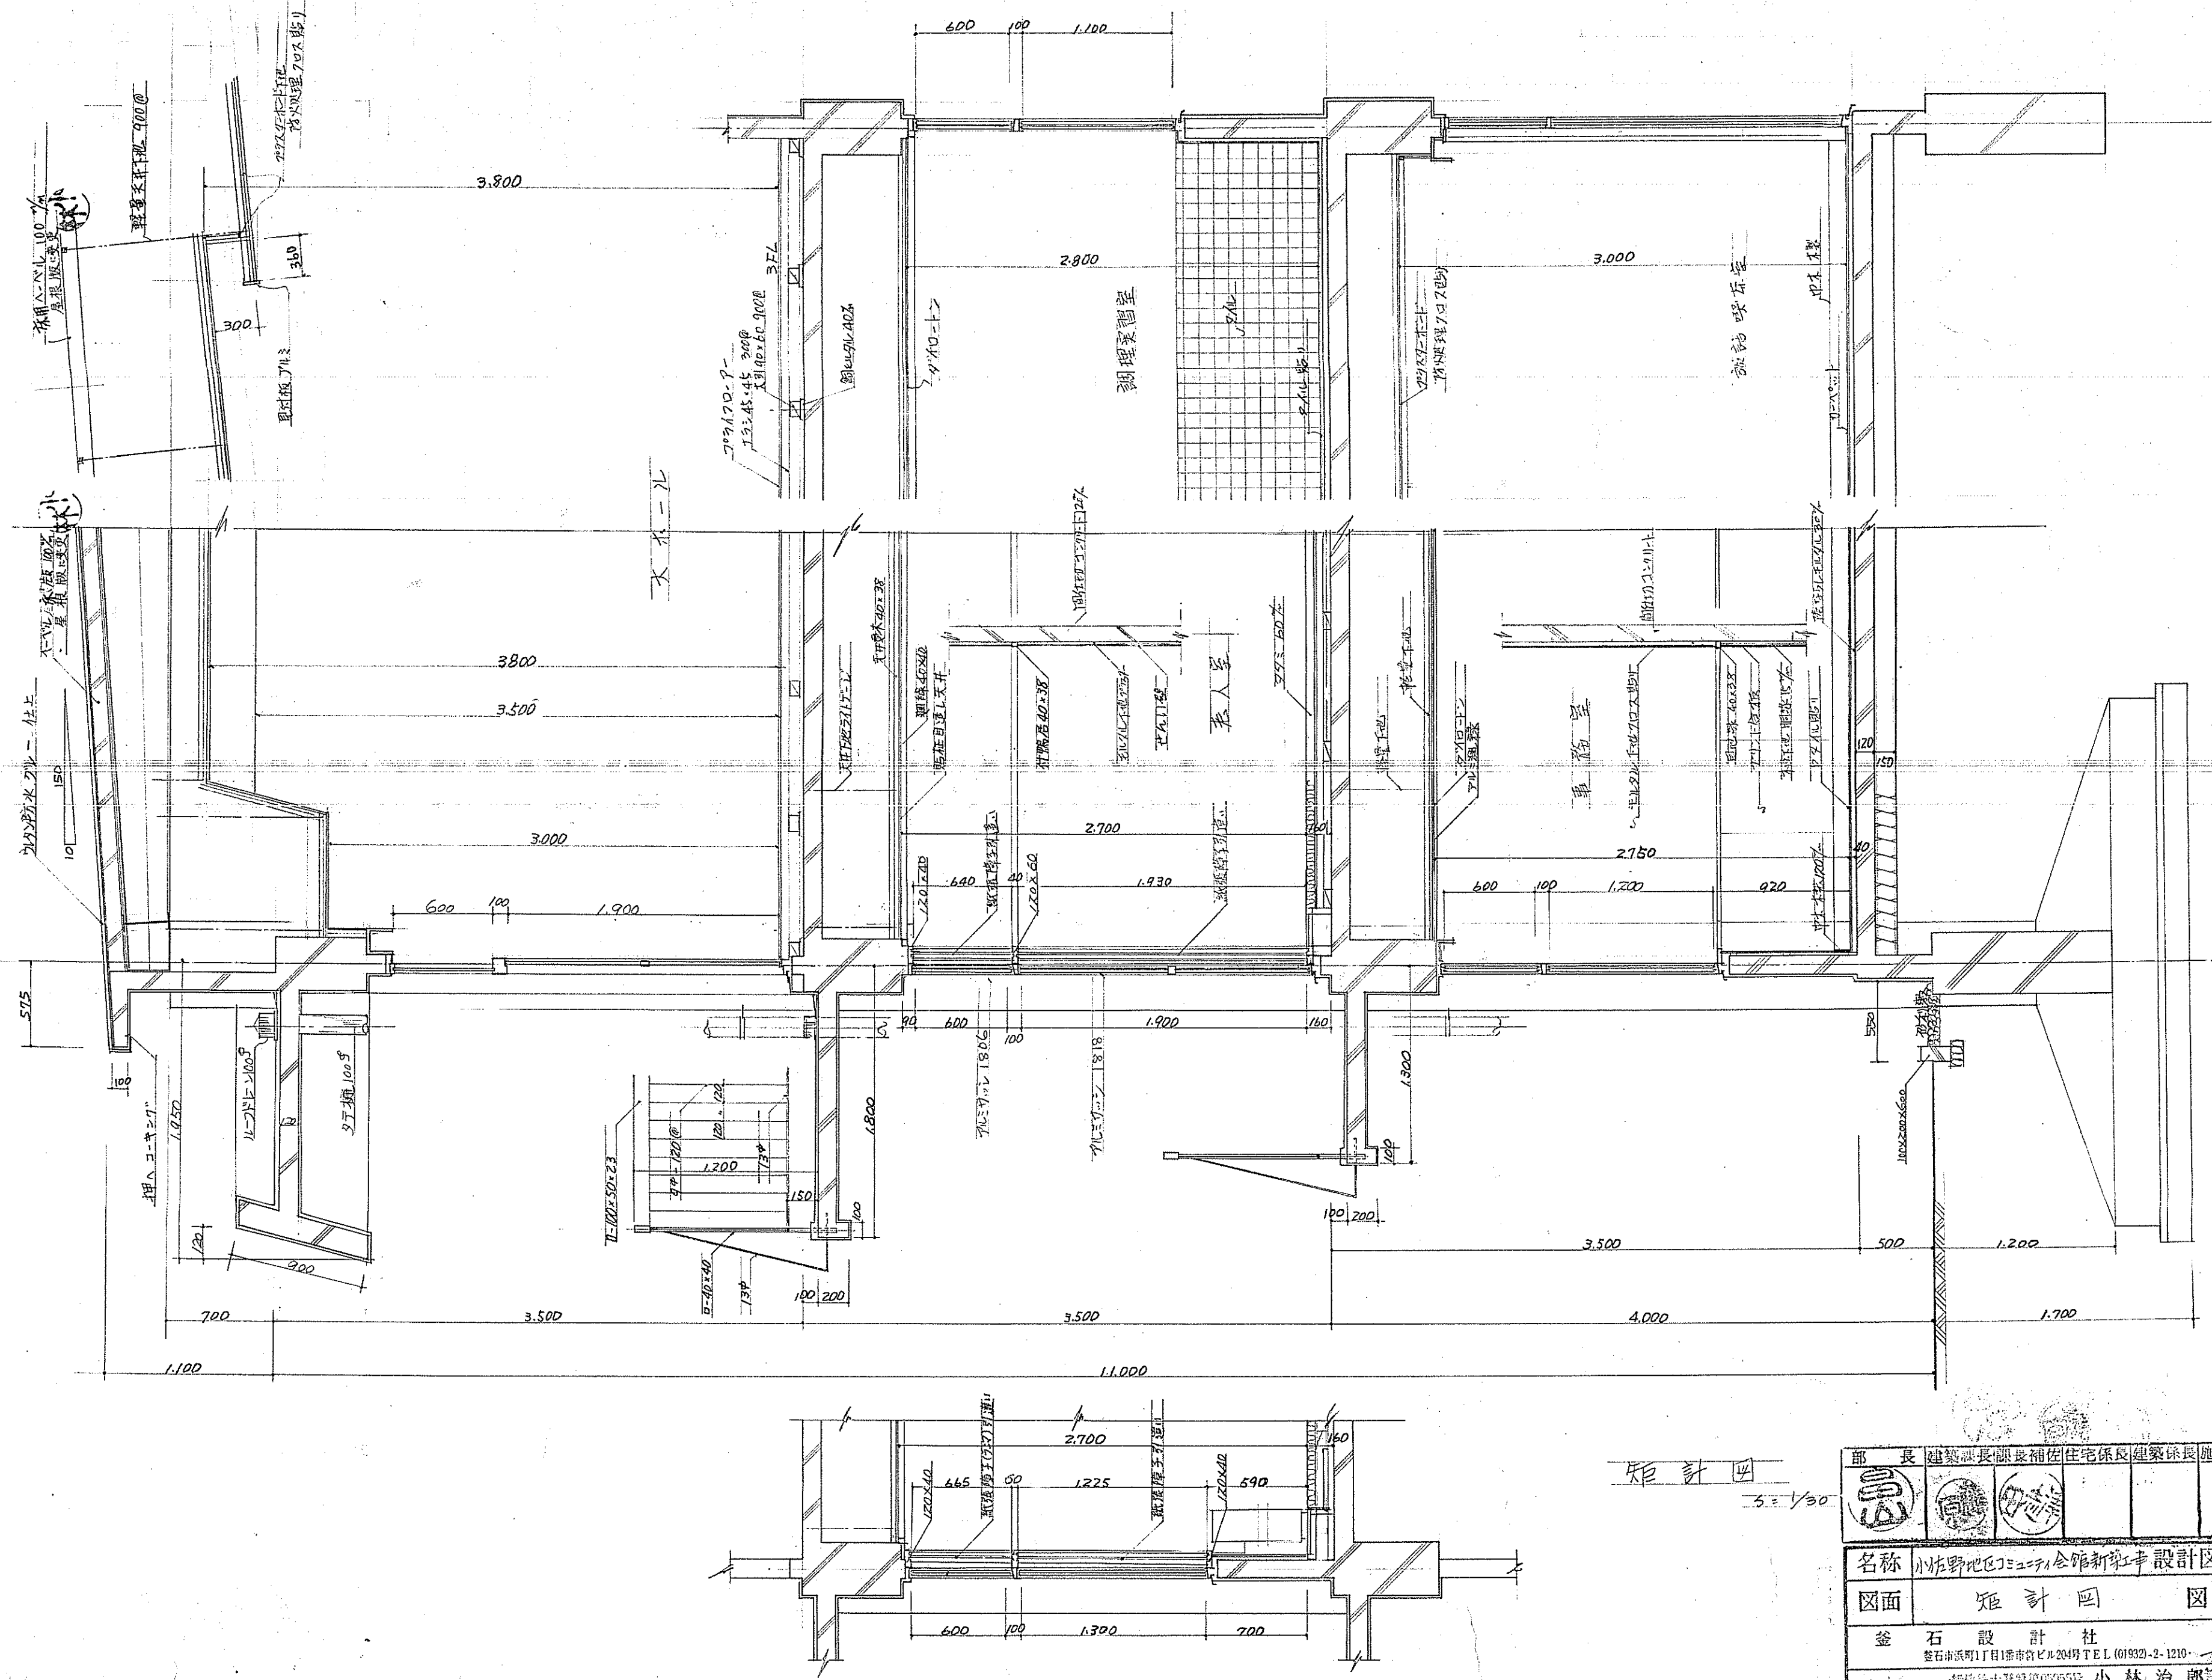


図 4 矩計



部長	建築課長	課長補佐	住宅係長	建築係長	施設係長	営繕係長	課員
名称	小野地区コミュニティセンター新築工事設計図						昭和49年12月 日
図面	矩計四 図						番号 17
金石設計社							承認 校図
登石市浜町1丁目1番市営ビル204号 TEL (01932)-2-1210							
一般建築士登録第050555号 小林治郎							

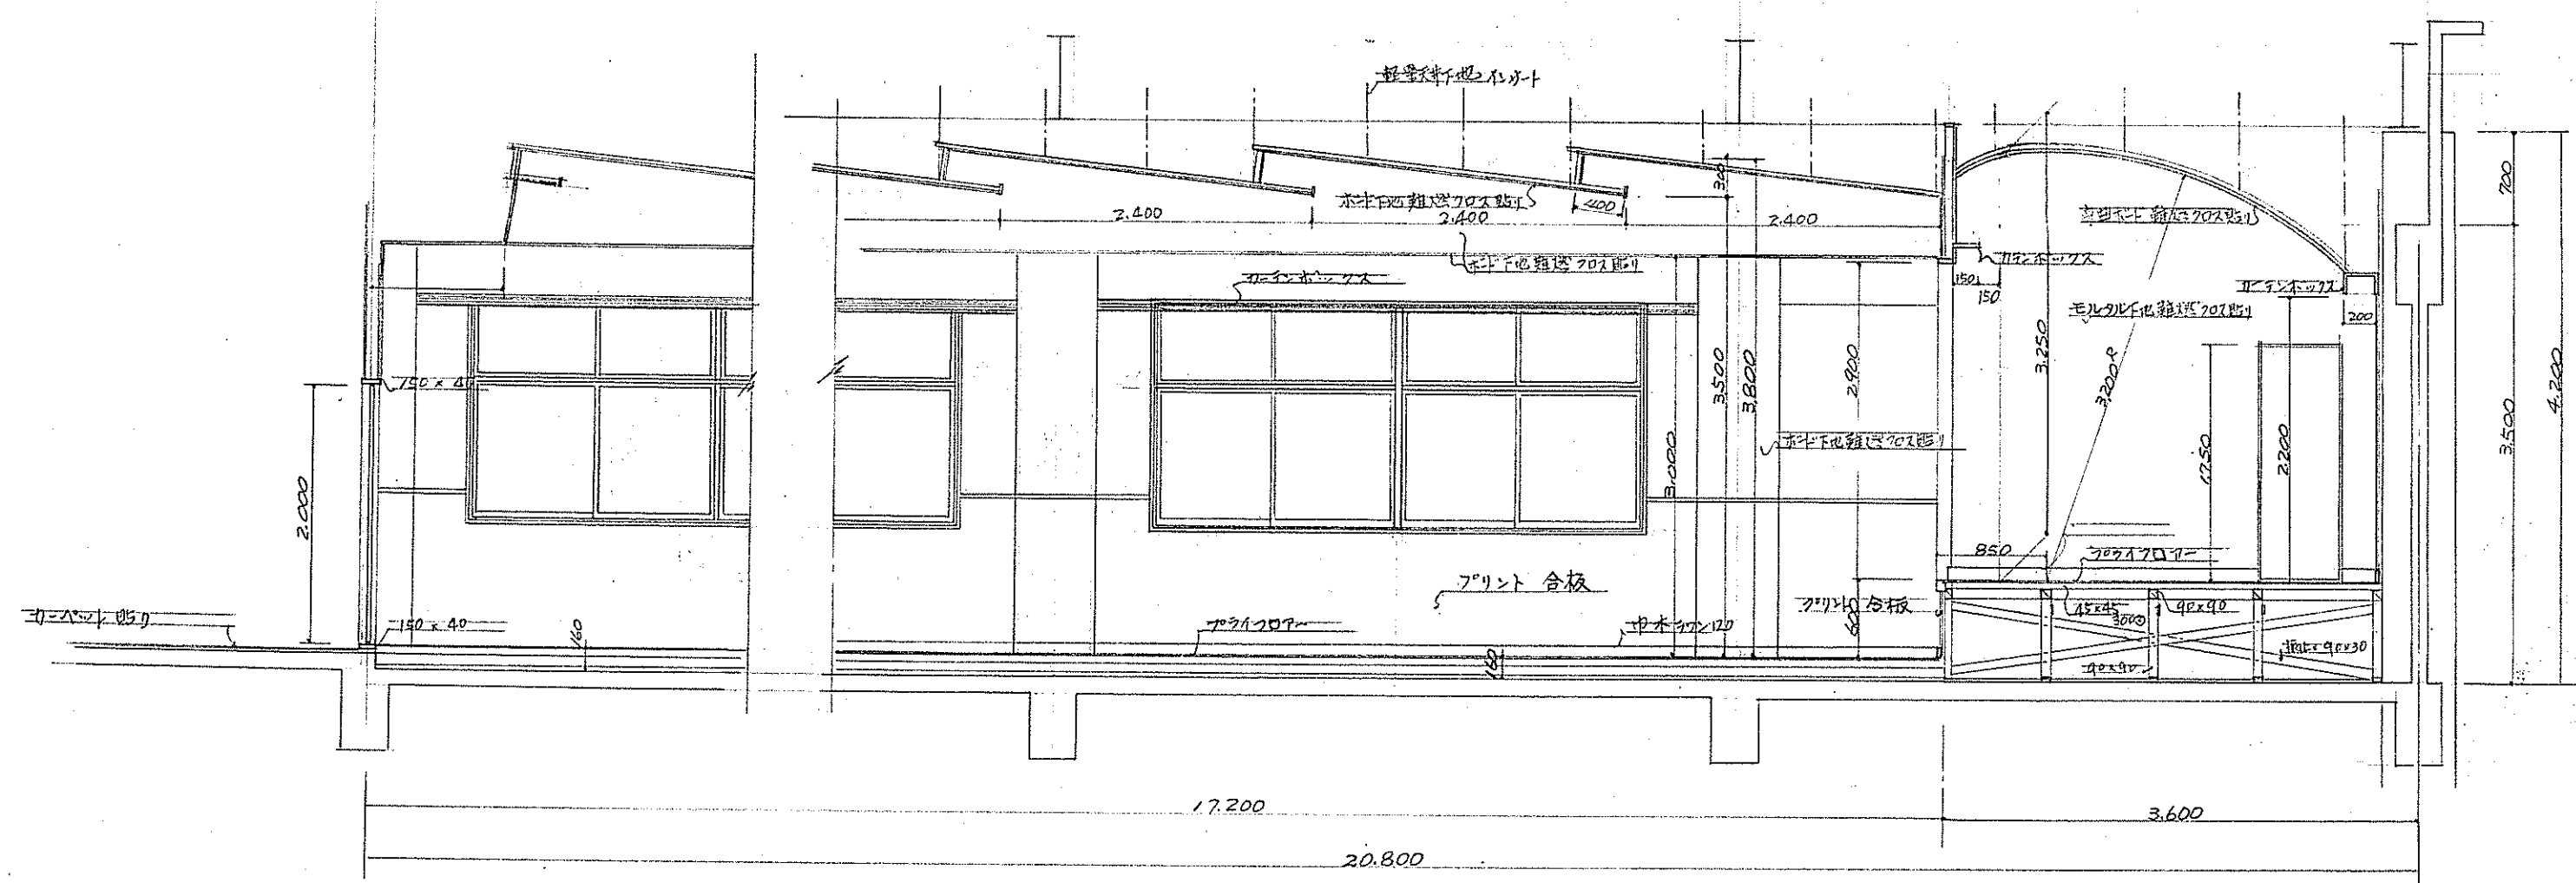



Hand-drawn architectural section drawing of a staircase. The drawing shows a staircase with two steps. Dimensions are given in millimeters: the width of the staircase is 300mm, the depth of the first step is 300mm, and the depth of the second step is 400mm. The height of the first step is 200mm, and the height of the second step is 200mm. The total height of the staircase is 400mm. The drawing is labeled "階段詳細図" (Staircase Detail Drawing) and "5-1/20".

ステージ、控室、同仕切、軽量スラブ両面ラス貼りモルタル塗下地

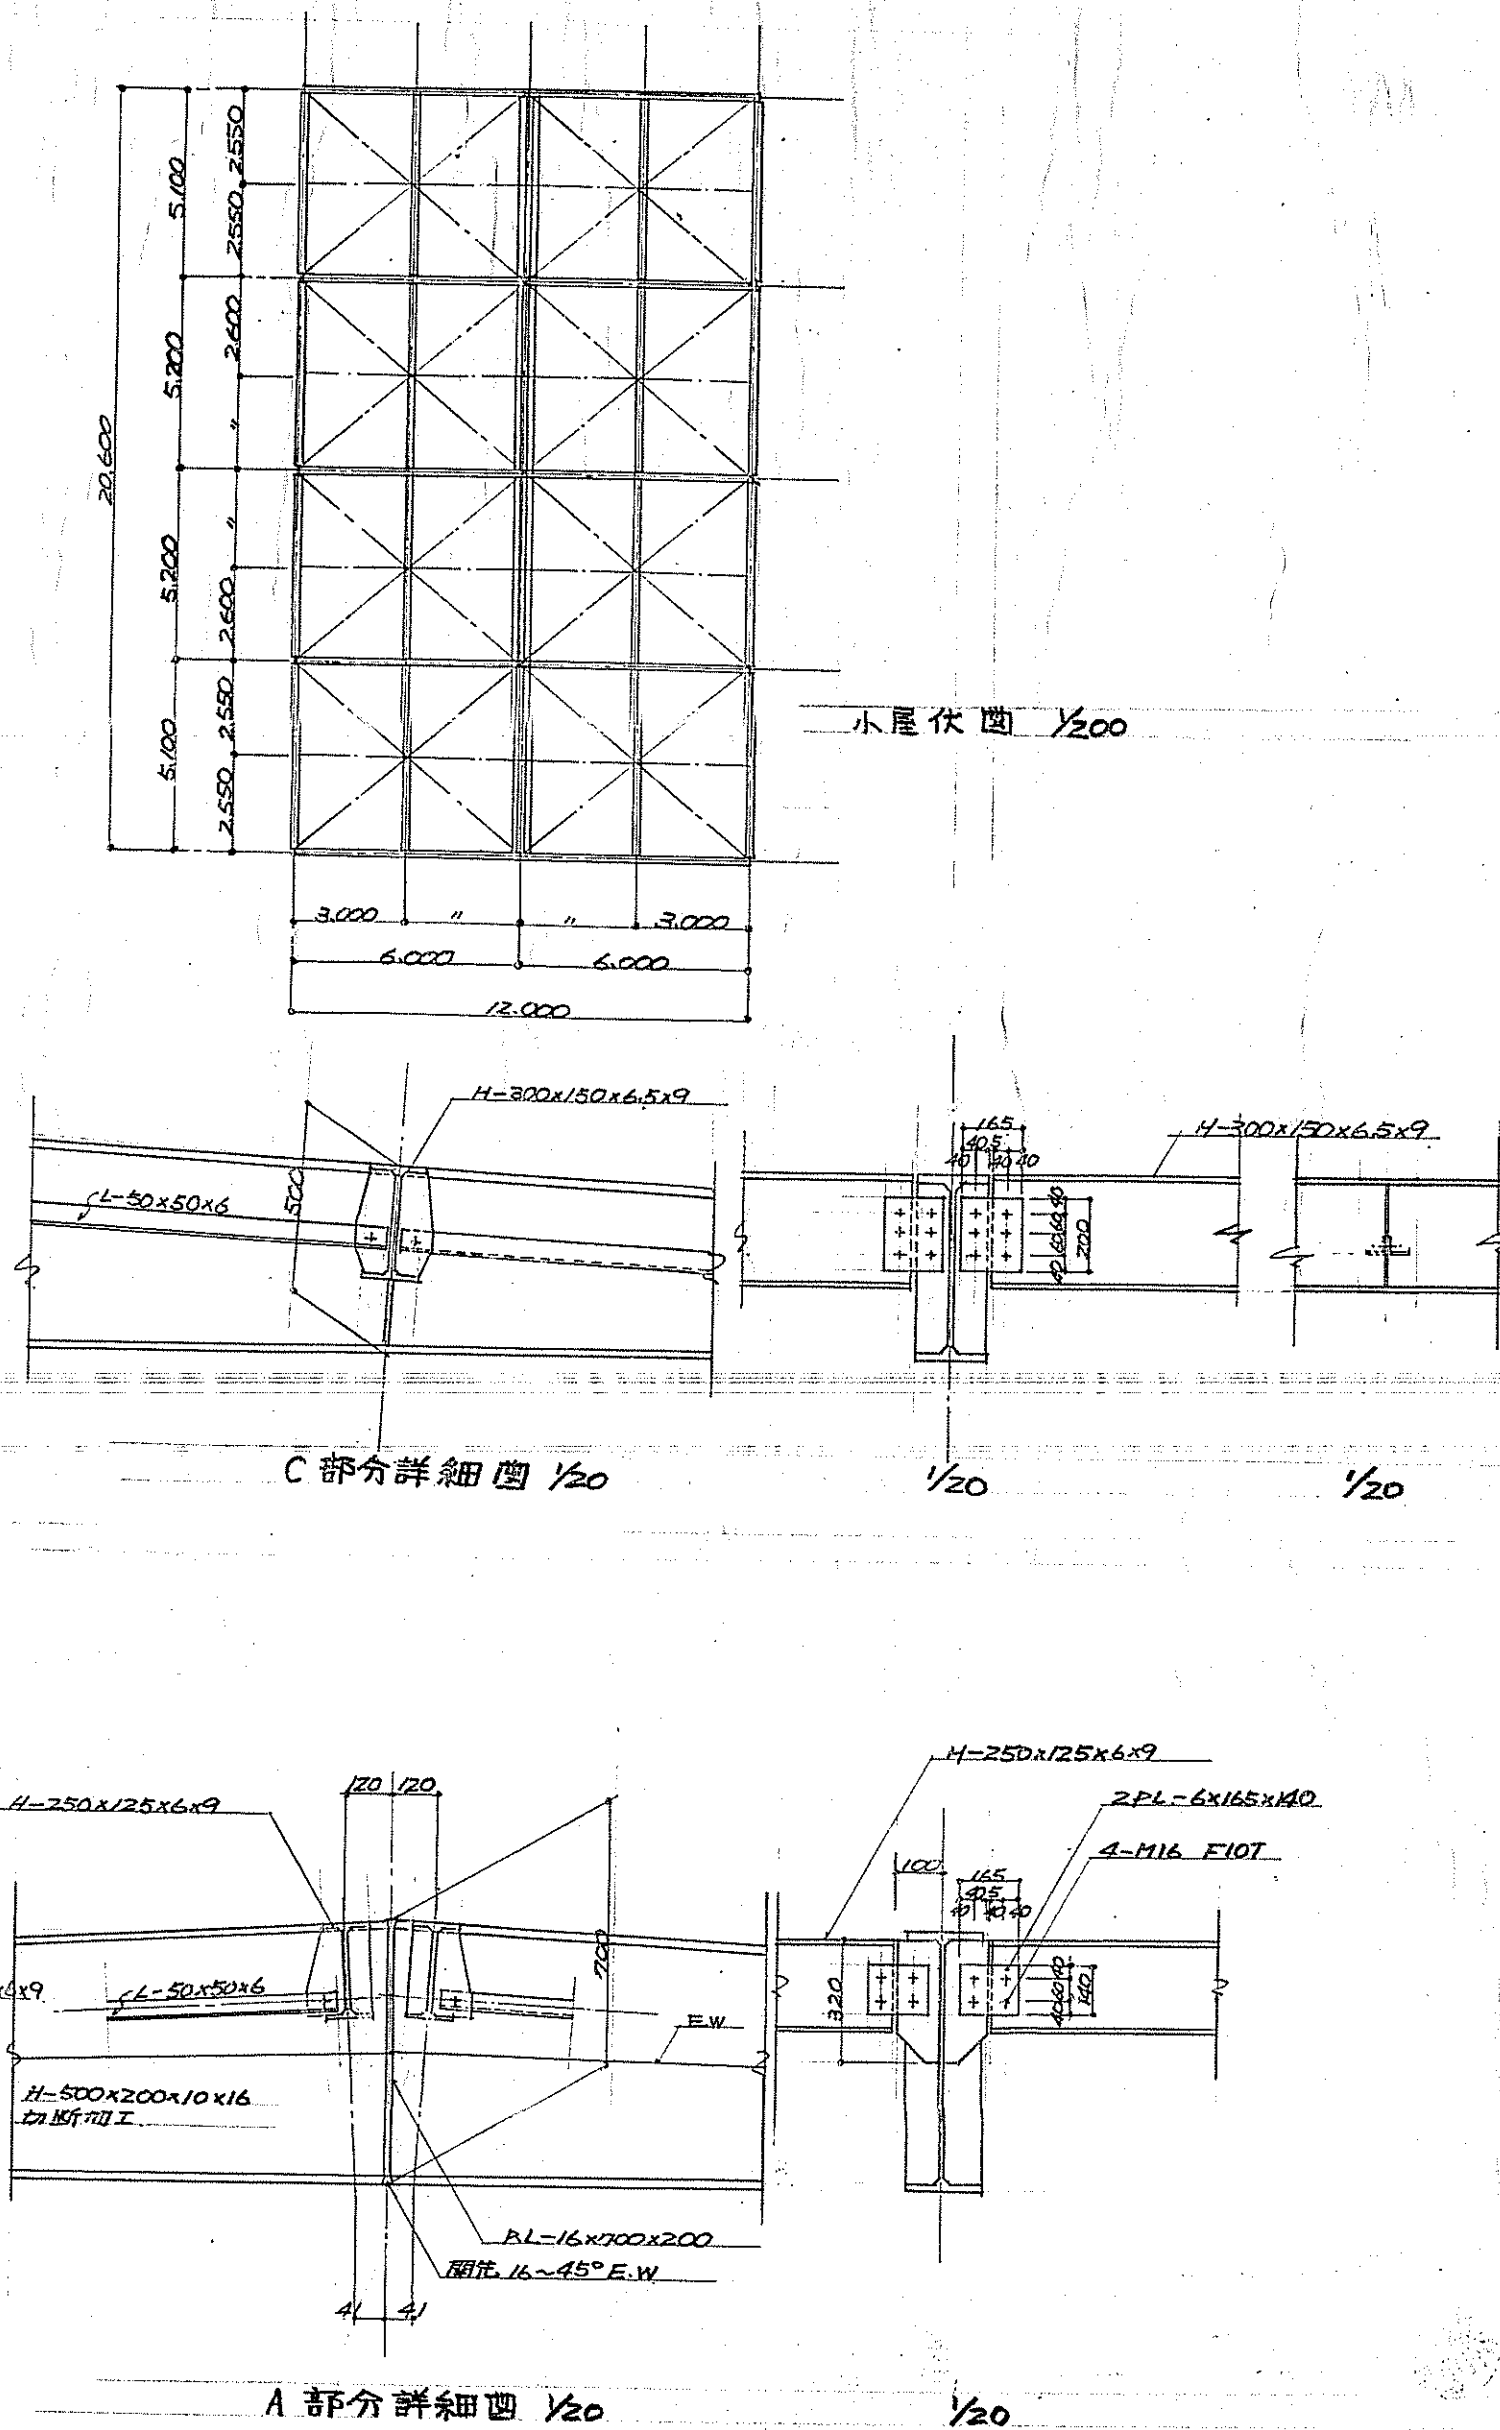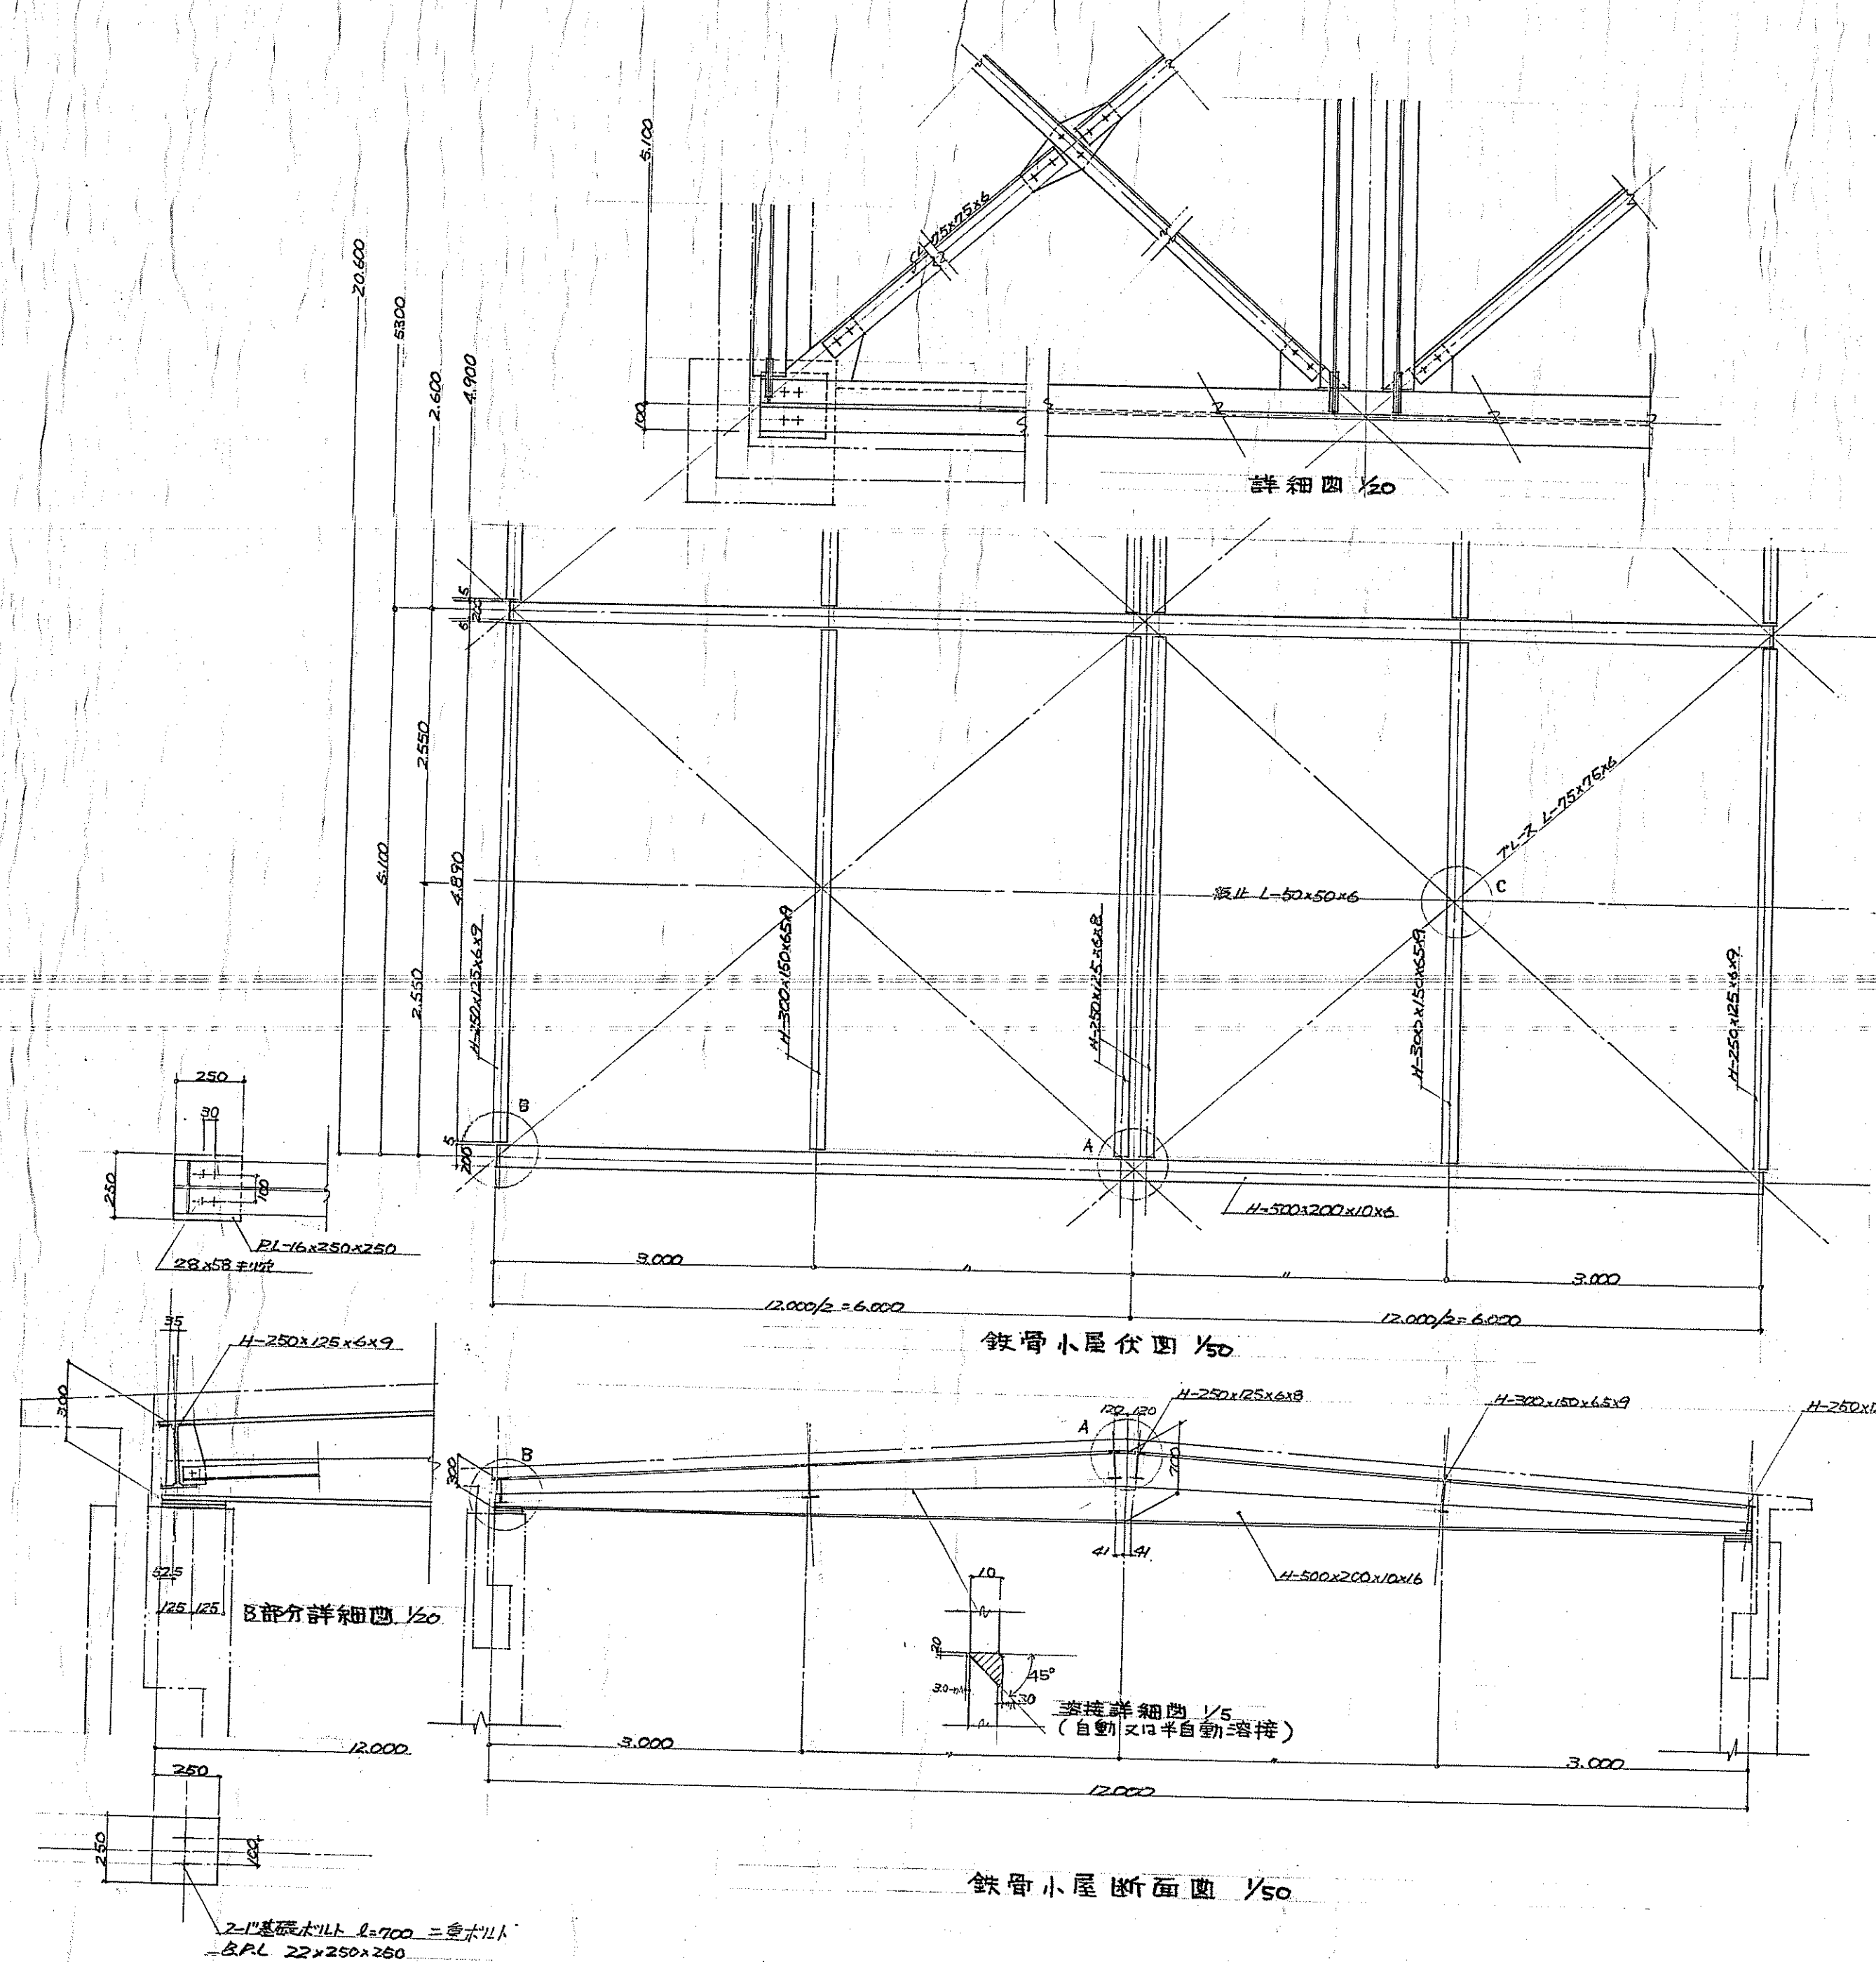

部	長	建築課長	課長補佐	住宅係長	建築係長	施設係長	資料係長	課	長
名称	小笠野地区コミュニティ会館 新築工事 設計圖					昭和49年12月 日			
図面	Xホール・スレージ 詳細 図					番号 21~4			
登	石 設 計 社					承認 検印 竣工図			
登録市55511月1日告示第234号TEL(0)332-2-1210 一級建築士登録第05955号 小林 治郎									

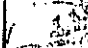

部	長	建築課長	課長補佐	住宅係長	建築係長	施設係長	管轄係長	課員
								
名称	小治野地区3市立会館新築工事設計図					昭和49年12月 日		
図面	鉄骨小断面、断片詳細、伏 図					番号 37		
金 石 設 計 社 釜石市浜町1丁目5番市吉ビル20号TEL (0192)-2-1210						承認 検閲 製図		
一般建築士登録第03955号 小林 治郎								