



平面図
S=1/500

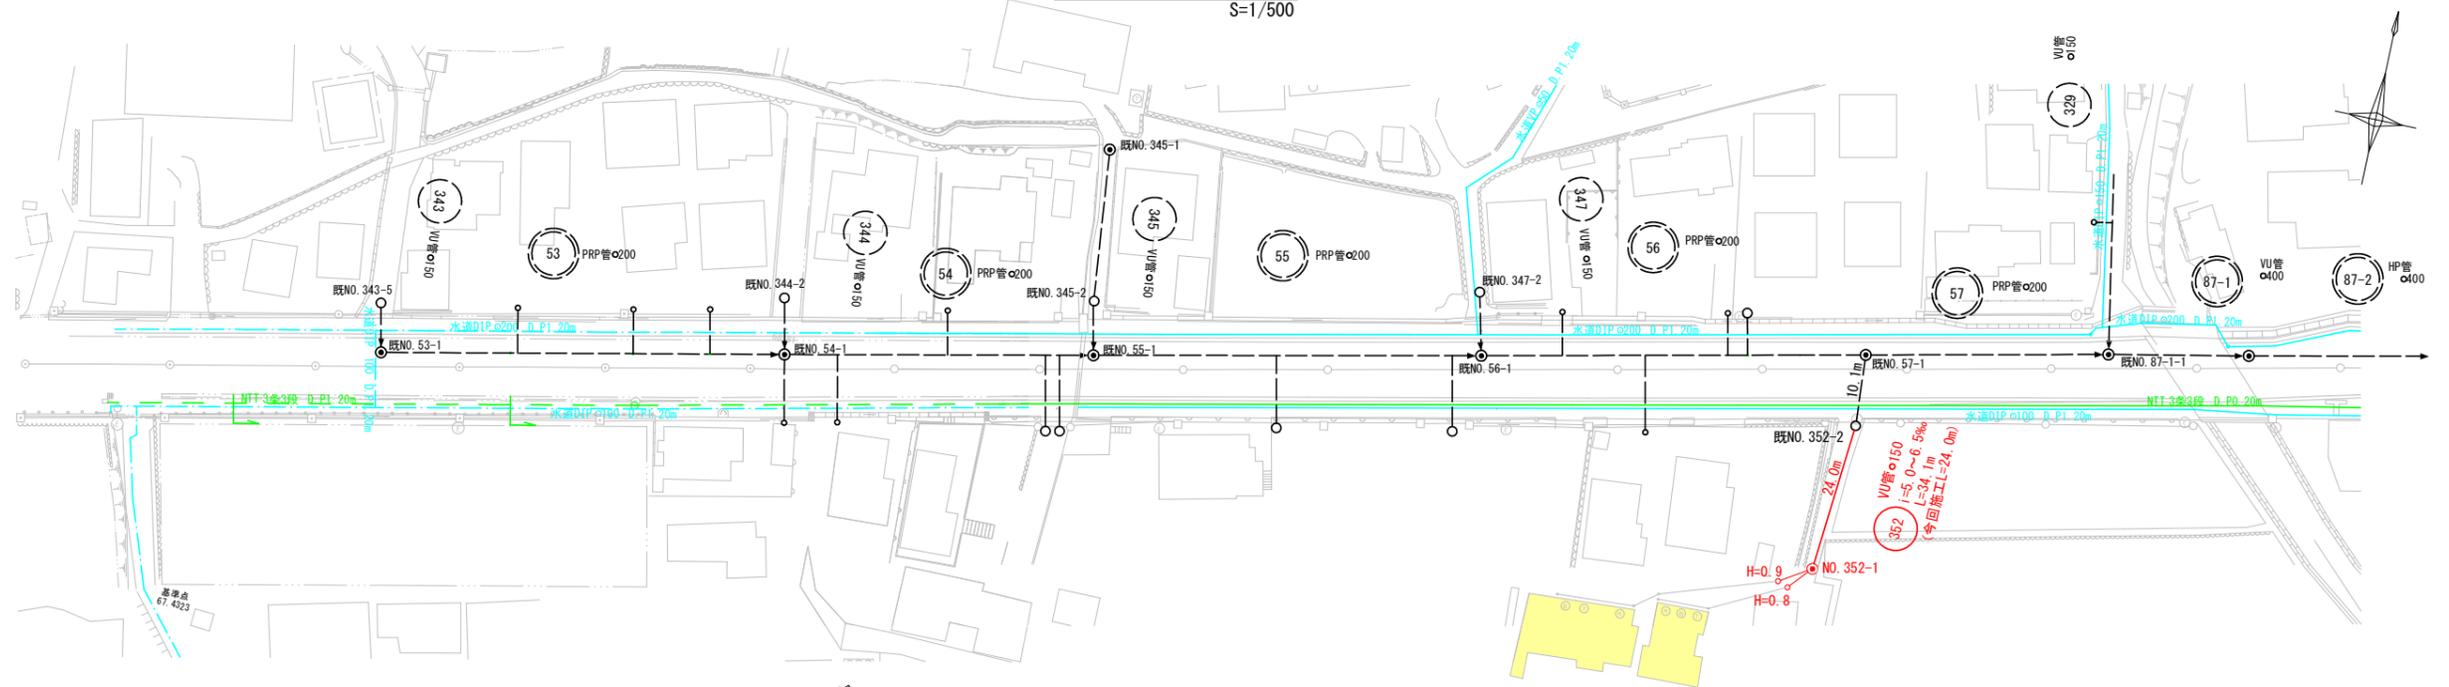


縦断図
H=1/500
V=1/100

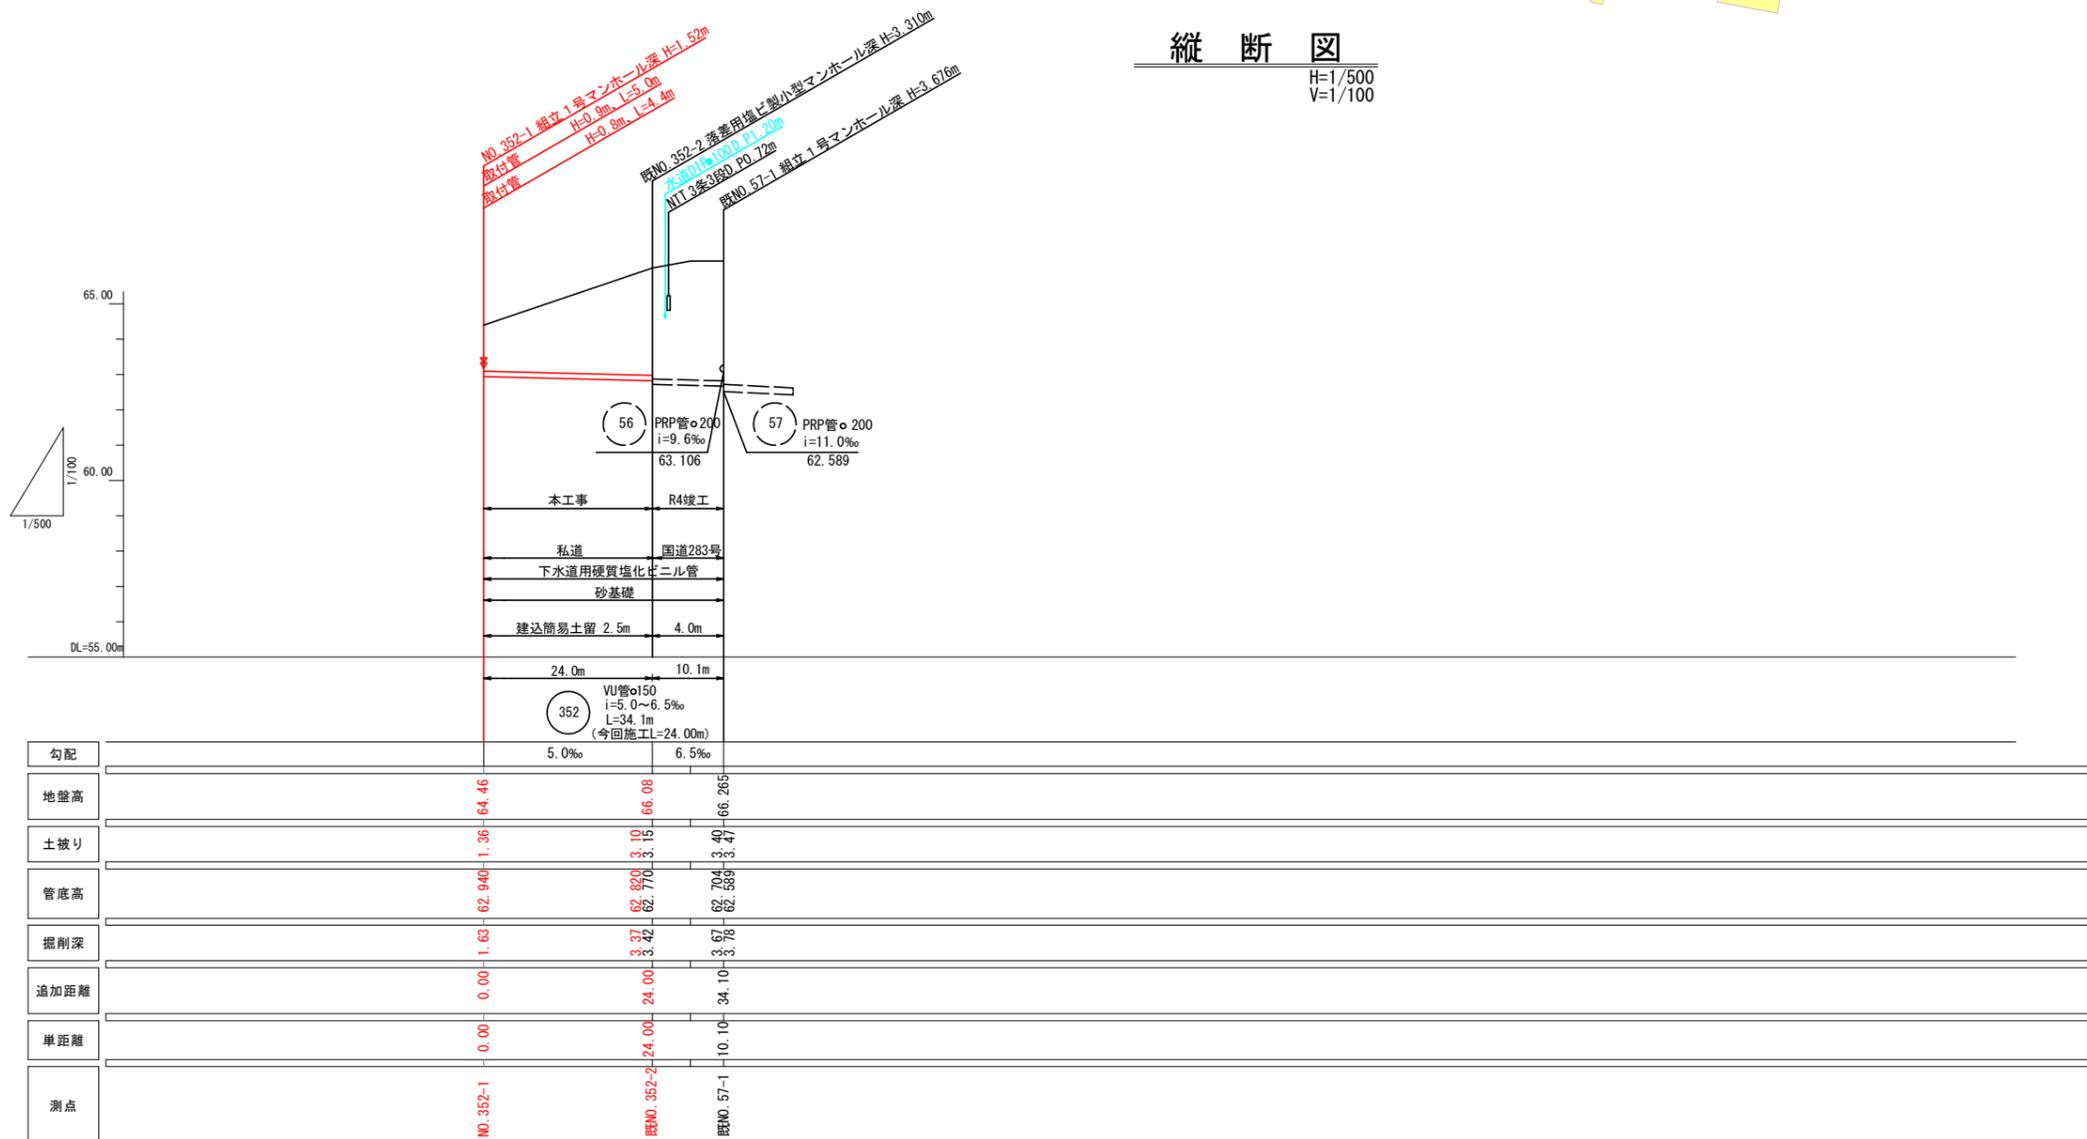


352

釜石公共下水道事業			
図番	平面縦断図		
-1			
縮尺	図示		
大畑第1地区污水末端管渠布設工事（私道）			
審査	設計	製図	


1号マンホール標準構造図 S=1:20

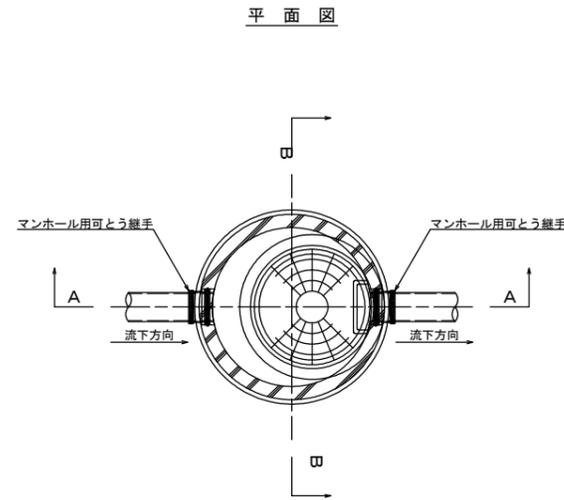

A-A断面図

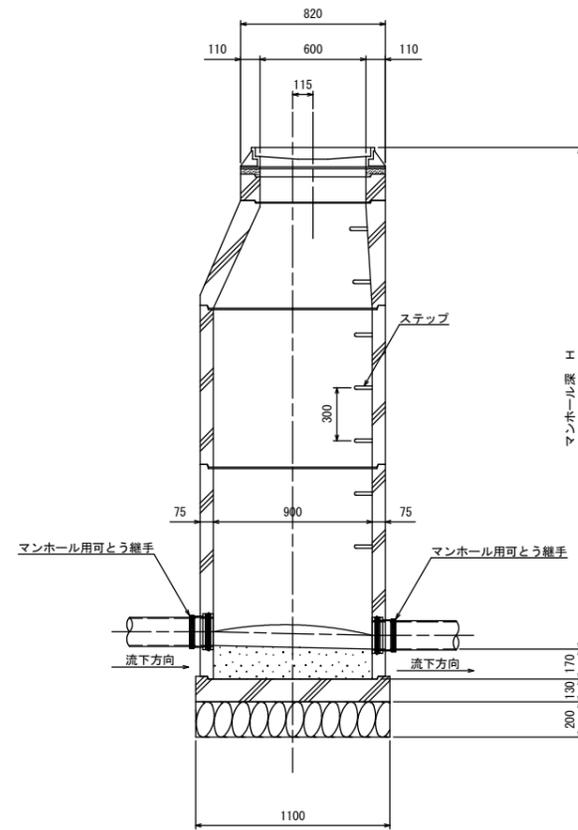

B-B断面図



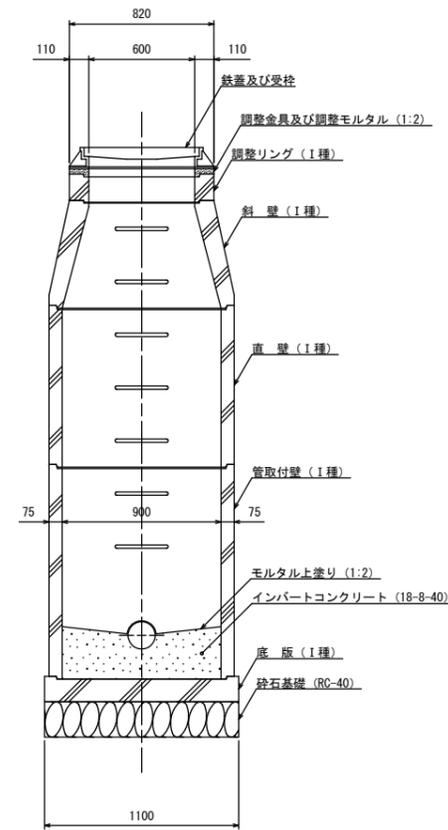


※地上より5m以深に設置となるマンホール部材はⅡ種とする。
 また、マンホール深が5m以上となる場合は、マンホールの中間付近に
 中間スラブ (FRP製、二分割後付用) を設置する。

釜石公共下水道事業			
図番	1号マンホール標準構造図		
縮尺	1:20		
大畑第1地区污水末端管渠布設工事 (私道)			
審査		設計	製図




汚水枳タイプ

汚水枳蓋詳細図

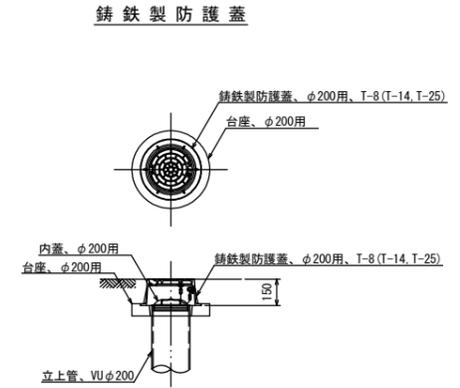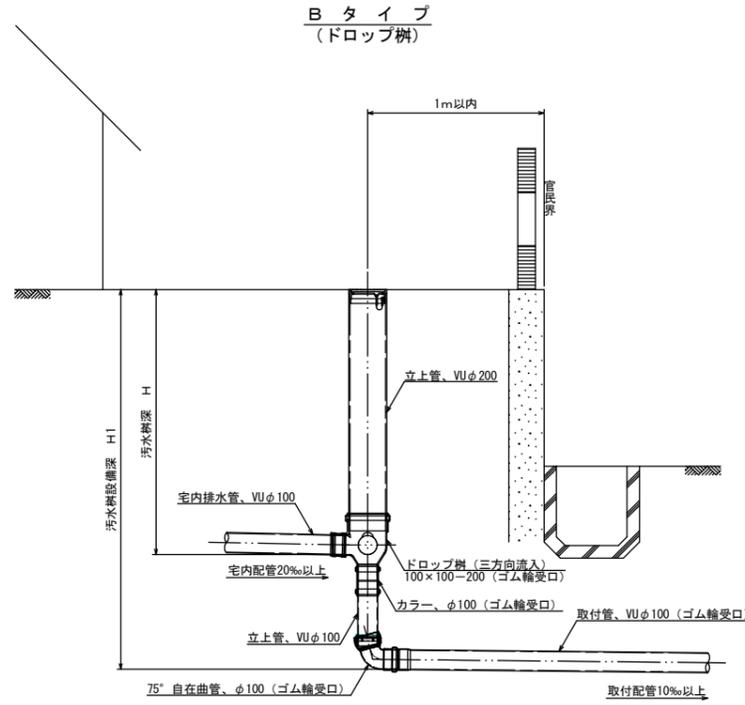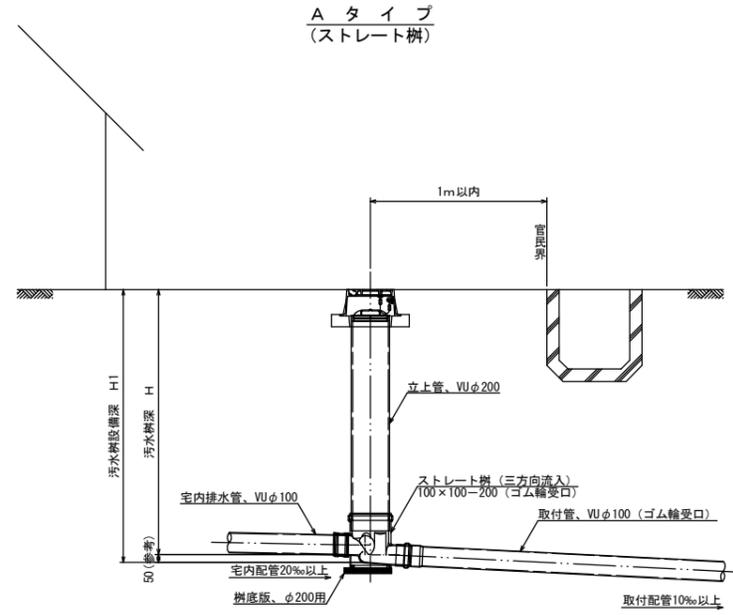

※汚水枳を道路上に設置する場合、防護蓋の耐荷重はマンホール蓋に準拠とする。

本管接続タイプ

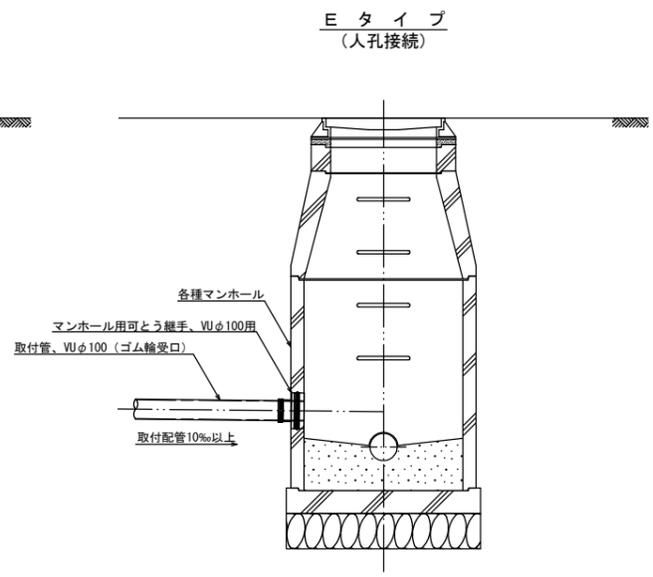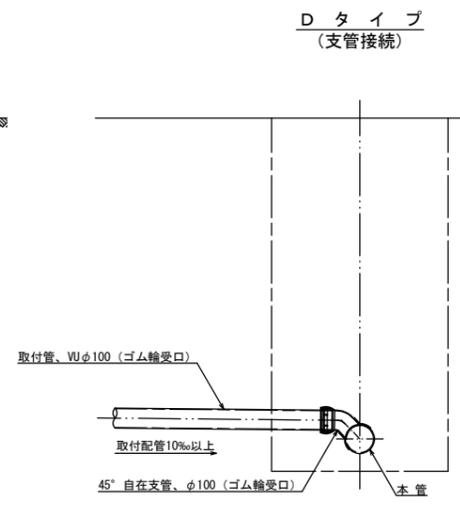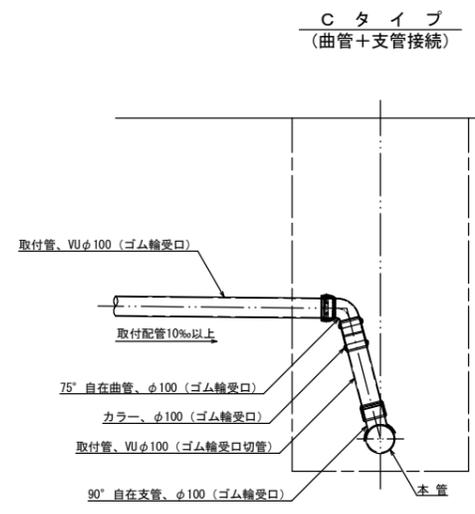


釜石公共下水道事業			
図番	汚水枳及び取付管標準構造図		
縮尺	1:20		
大畑第1地区汚水末端管渠布設工事(私道)			
審査		設計	製図



土工及び土留工標準構造図

土工標準構造図 S=1:40

掘削深1.5m超え
(建込簡易土留)

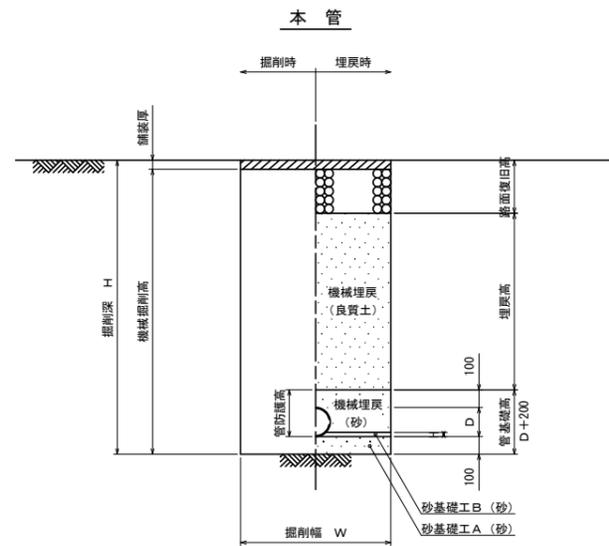



掘削深1.5m以下
(オープン掘削)

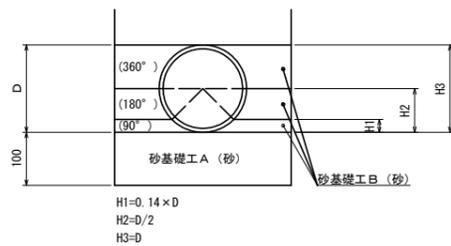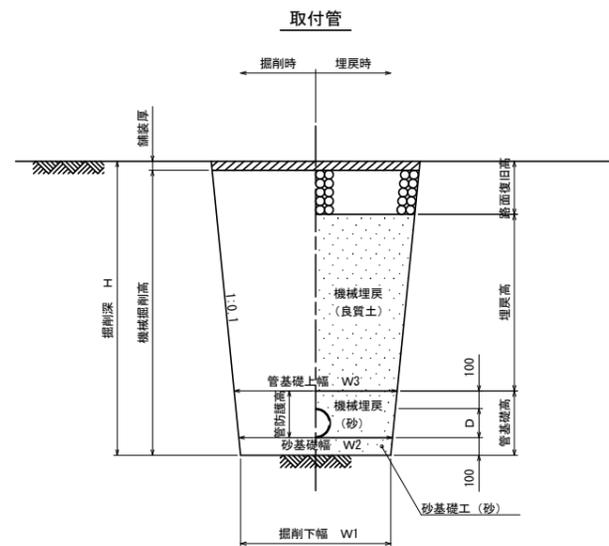

管種・口径	管外径 D (mm)	掘削下幅 W1 (mm)	砂基礎幅 W2 (mm)	管基礎上幅 W3 (mm)	BH規格	備考
VUφ100	114	550	570	610	0.10	取付管
VUφ150	165	550	570	620	0.20	本管

土留工標準構造図 S=1:40


建込簡易土留工
(掘削深1.5m超え)

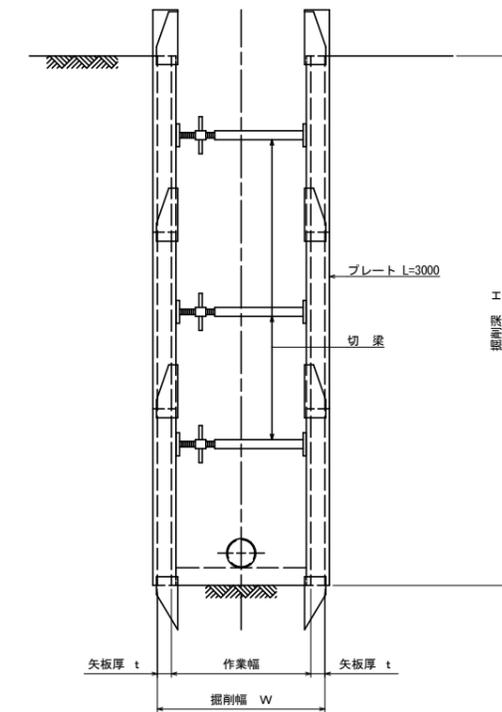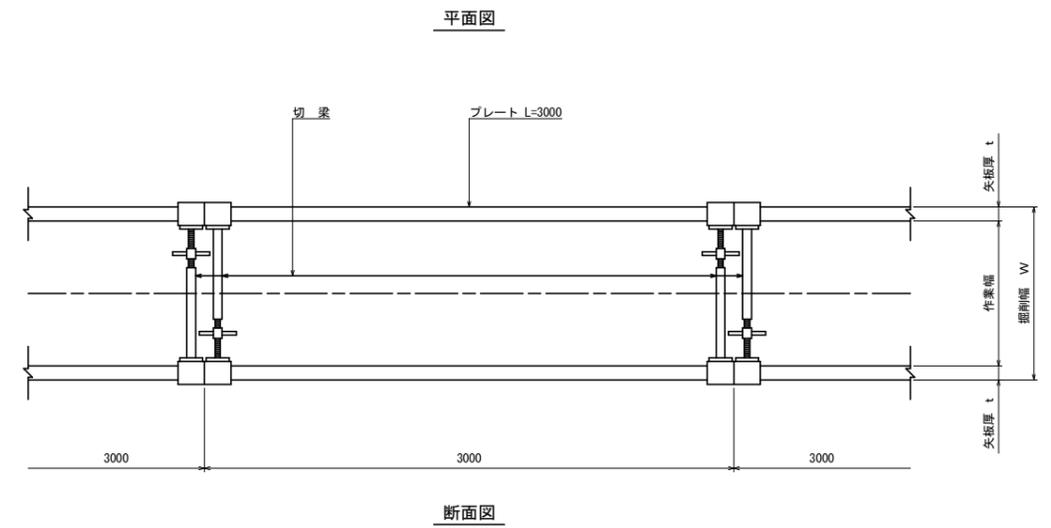


平均掘削深 H (m)	矢板厚 t (cm)	掘削幅 W(m)				BH規格
		VUφ100	VUφ150	PRPφ150	PRPφ200	
1.5<H≤3.0	6.5	0.90	0.90	0.90	0.95	0.20
3.0<H≤3.5	6.5	1.05	1.05	1.10	1.10	0.35
3.5<H≤4.0	10.5	1.10	1.10	1.10	1.10	
4.0<H≤6.0	10.5	1.35	1.35	1.35	1.35	0.60

釜石公共下水道事業			
図番	土工及び土留工標準構造図		
縮尺	図示		
大畑第1地区汚水末端管渠布設工事(私道)			
審査	設計	製図	

路面復旧図 縮尺 1:40

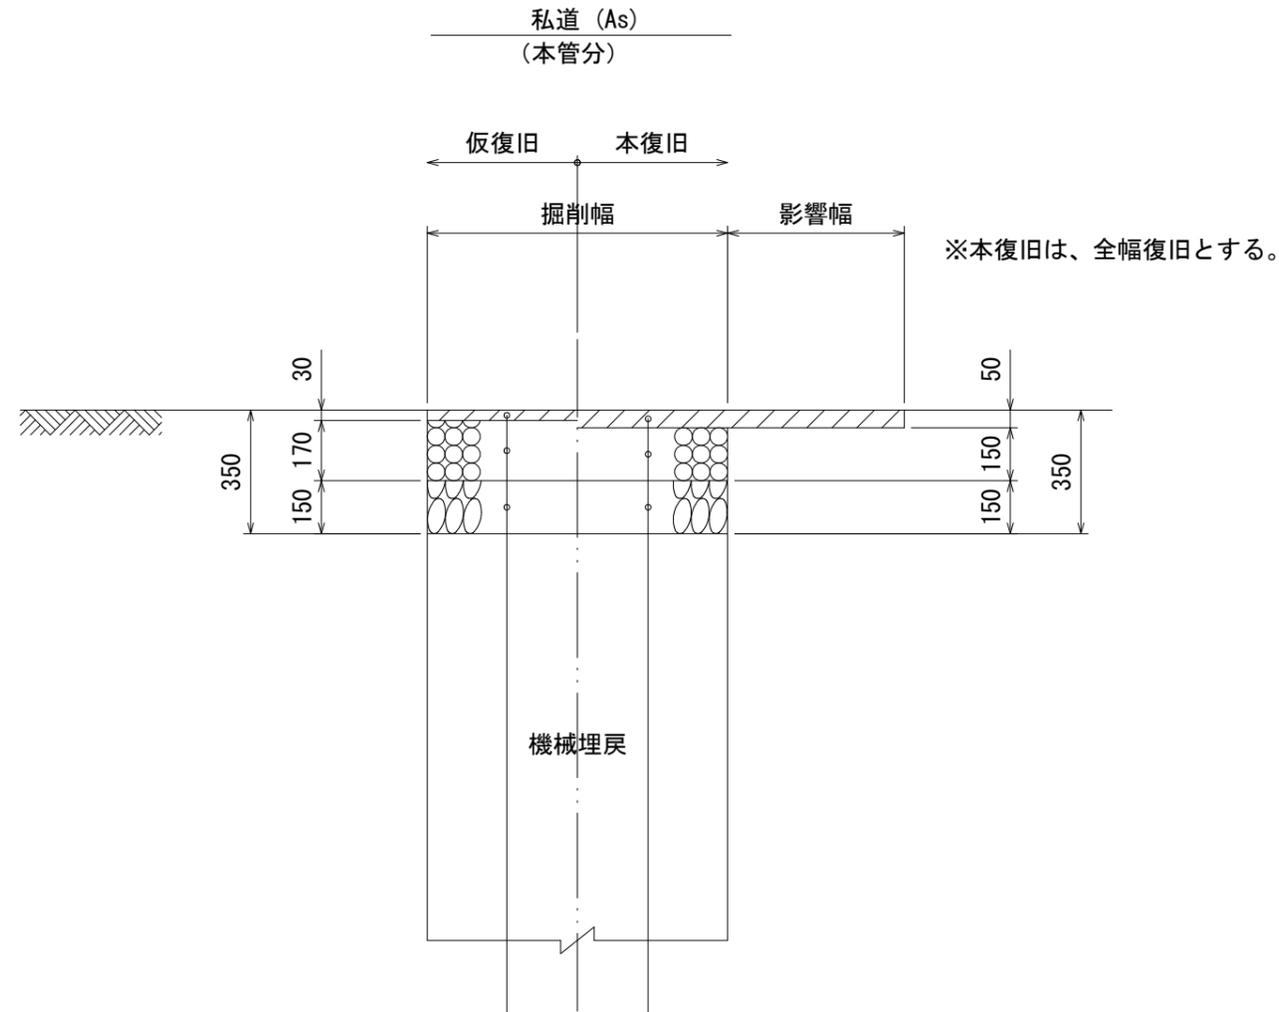

※本復旧は、全幅復旧とする。

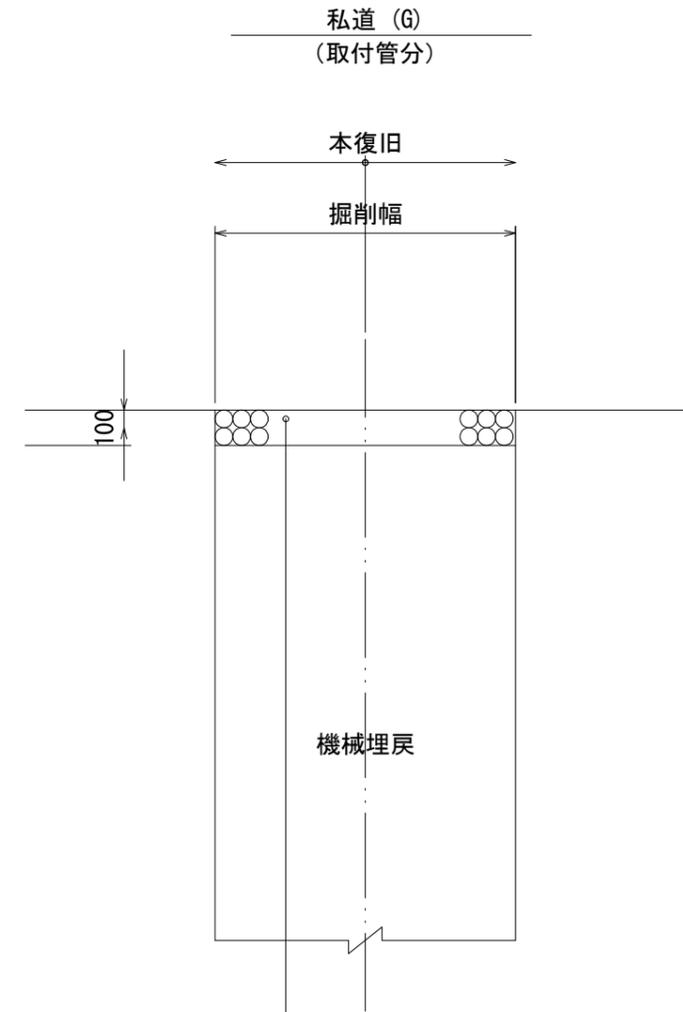

表層工：再生粗粒度アスコン(20)	t= 30
上層路盤工：粒調碎石(M-40)	t=170
下層路盤工：再生クラッシャーラン(RC-40)	t=150

表層工：再生密粒度アスコン(20F)	t= 50
上層路盤工：粒調碎石(M-40)	t=150
下層路盤工：再生クラッシャーラン(RC-40)	t=150

路盤工：再生クラッシャーラン(RC-40) t=100

釜石公共下水道事業				
図番	路面復旧図			
-5				
縮尺	1:40			
大畑第1地区汚水末端管渠布設工事(私道)				
審査		設計	製図	